

Общество с ограниченной ответственностью  
«ПРОМГРАЖДАНПРОЕКТ»  
ИНН/КПП 3442107556/344501001  
Юр. адрес: Россия, г. Волгоград, 400074,  
ул. Циолковского, д.21  
Почт. адрес: Россия, г. Волгоград, 400005,  
ул. Химическая д.6, оф. 15  
тел./факс 8 (8442) 55-11-92  
e-mail: [pg-project@yandex.ru](mailto:pg-project@yandex.ru)

---



**ПРОМГРАЖДАНПРОЕКТ**

**Строительство мелиоративной системы «Булгурино»,  
расположенной 3,6 км южнее Большевистского сельского поселения  
Еланского муниципального района Волгоградской области**

**Проект планировки территории линейных объектов**

**01-20-ППТ**

**Волгоград, 2020 г.**

Общество с ограниченной ответственностью  
«ПРОМГРАЖДАНПРОЕКТ»  
ИНН/КПП 3442107556/344501001  
Юр. адрес: Россия, г. Волгоград, 400074,  
ул. Циолковского, д.21  
Почт. адрес: Россия, г. Волгоград, 400005,  
ул. Химическая д.6, оф. 15  
тел./факс 8 (8442) 55-11-92  
e-mail: [pg-project@yandex.ru](mailto:pg-project@yandex.ru)

---



**ПРОМГРАЖДАНПРОЕКТ**

**Строительство мелиоративной системы «Булгурино»,  
расположенной 3,6 км южнее Большевицкого сельского поселения  
Еланского муниципального района Волгоградской области**

**Проект планировки территории линейных объектов**

**01-20-ППТ**

**Директор**



**Маркин Ю.Н.**

**Главный инженер проекта**

**Завадская И.Г.**

**Волгоград, 2020 г.**

## ВЫПИСКА ИЗ РЕЕСТРА ЧЛЕНОВ САМОРЕГУЛИРУЕМОЙ ОРГАНИЗАЦИИ

11.06.2020

(дата)

1067-2020

(номер)

Саморегулируемая организация Ассоциация "Межрегиональное объединение проектных организаций"  
(СРО А «МОПО»)

(полное и сокращенное наименование саморегулируемой организации)

Саморегулируемая организация, основанная на членстве лиц, осуществляющих подготовку проектной документации

(вид саморегулируемой организации)

430005, Российская Федерация, Республика Мордовия, город Саранск, улица Кавказская, дом 1/2,  
сайт: <http://www.np-moro.ru>, электронная почта: [mail@np-moro.ru](mailto:mail@np-moro.ru)

(адрес места нахождения саморегулируемой организации, адрес официального сайта в информационно-телекоммуникационной сети «Интернет», адрес электронной почты)

СРО-П-014-05082009

(регистрационный номер записи в государственном реестре саморегулируемых организаций)

выдана Обществу с ограниченной ответственностью «ПРОМГРАЖДАНПРОЕКТ»

(фамилия, имя, (в случае, если имеется) отчество заявителя – физического лица или полное наименование заявителя – юридического лица)

Наименование	Сведения	
<b>1. Сведения о члене саморегулируемой организации:</b>		
1.1. Полное и (в случае, если имеется) сокращенное наименование юридического лица или фамилия, имя, (в случае, если имеется) отчество индивидуального предпринимателя	Общество с ограниченной ответственностью «ПРОМГРАЖДАНПРОЕКТ» (ООО «ПРОМГРАЖДАНПРОЕКТ»)	
1.2. Идентификационный номер налогоплательщика (ИНН)	3442107556	
1.3. Основной государственный регистрационный номер (ОГРН) или основной государственный регистрационный номер индивидуального предпринимателя (ОГРНИП)	1093459006850	
1.4. Адрес места нахождения юридического лица	400074 Волгоградская область, г. Волгоград ул. им. Циолковского, д. 21 тел +7-909-388-12-53; <a href="mailto:pg-project@yandex.ru">pg-project@yandex.ru</a>	
1.5. Место фактического осуществления деятельности (только для индивидуального предпринимателя)	-----	
<b>2. Сведения о членстве индивидуального предпринимателя или юридического лица в саморегулируемой организации:</b>		
2.1. Регистрационный номер члена в реестре членов саморегулируемой организации	253	
2.2. Дата регистрации юридического лица или индивидуального предпринимателя в реестре членов саморегулируемой организации (число, месяц, год)	19.02.2010	
2.3. Дата (число, месяц, год) и номер решения о приеме в члены саморегулируемой организации	Решение Президиума от 19.02.2010г. (Протокол № 6)	
2.4. Дата вступления в силу решения о приеме в члены саморегулируемой организации (число, месяц, год)	19.02.2010	
2.5. Дата прекращения членства в саморегулируемой организации (число, месяц, год)	-----	
2.6. Основания прекращения членства в саморегулируемой организации	-----	
<b>3. Сведения о наличии у члена саморегулируемой организации права выполнения работ:</b>		
3.1. Дата, с которой член саморегулируемой организации имеет право выполнять инженерные изыскания, <u>осуществлять подготовку проектной документации</u> , строительство, реконструкцию, капитальный ремонт, снос объектов капитального строительства по договору подряда на выполнение инженерных изысканий, <u>подготовку проектной документации</u> , по договору строительного подряда, по договору подряда на осуществление сноса (нужное выделить):		
в отношении объектов капитального строительства (кроме особо опасных, технически сложных и уникальных объектов, объектов использования атомной энергии)	в отношении особо опасных, технически сложных и уникальных объектов капитального строительства (кроме объектов использования атомной энергии)	в отношении объектов использования атомной энергии
19.02.2010	30.10.2012	не имеет право

Наименование	Сведения
3.2. Сведения об уровне ответственности члена саморегулируемой организации по обязательствам по договору подряда на выполнение инженерных изысканий, <u>подготовку проектной документации</u> , по договору строительного подряда, по договору подряда на осуществление сноса, и стоимости работ по одному договору, в соответствии с которым указанным членом внесен взнос в компенсационный фонд возмещения вреда ( <i>нужное выделить</i> ):	
а) первый	-----
б) второй	✓ <b>не превышает 50 000 000 (пятьдесят миллионов) рублей</b>
в) третий	-----
г) четвертый	-----
д) пятый *	-----
е) простой *	-----
* заполняется только для членов саморегулируемых организаций, основанных на членстве лиц, осуществляющих строительство	
3.3. Сведения об уровне ответственности члена саморегулируемой организации по обязательствам по договору подряда на выполнение инженерных изысканий, <u>подготовку проектной документации</u> , по договору строительного подряда, по договору подряда на осуществление сноса, заключенным с использованием конкурентных способов заключения договоров, и предельному размеру обязательств по таким договорам, в соответствии с которым указанным членом внесен взнос в компенсационный фонд обеспечения договорных обязательств ( <i>нужное выделить</i> ):	
а) первый	-----
б) второй	✓ <b>не превышает 50 000 000 (пятьдесят миллионов) рублей</b>
в) третий	-----
г) четвертый	-----
д) пятый *	-----
* заполняется только для членов саморегулируемых организаций, основанных на членстве лиц, осуществляющих строительство	
4. Сведения о приостановлении права выполнять инженерные изыскания, осуществлять подготовку проектной документации, строительство, реконструкцию, капитальный ремонт, снос объектов капитального строительства:	
4.1. Дата, с которой приостановлено право выполнения работ ( <i>число, месяц, год</i> )	-----
4.2. Срок, на который приостановлено право выполнения работ *	-----
* указываются сведения только в отношении действующей меры дисциплинарного воздействия	

Директор филиала СРО А  
«МОПО» по Самарской области



(должность  
уполномоченного лица)

(подпись)

Ю.В. Спиридонов  
(инициалы, фамилия)

Но-мер	Обозначение	Наименование	Примечание
1	01-20 – ППМТ.ИД	Исходные данные	
2	01-20 – ППТ.ОЧ	Основная часть проекта планировки территории (текстовые и графические материалы в одном томе)	
2	01-20 – ППТ.ОЧ.П	Текстовые материалы (Положение о размещении линейных объектов)	
2	01-20 – ППТ.ОЧ	Графические материалы	
	01-20 – ППТ.ОЧ лист 1.1-1.3	Чертеж красных линий и границ зон планируемого размещения линейных объектов М 1:2000	
3	01-20 – ППТ.МО	Материалы по обоснованию проекта планировки территории	
3	01-20 – ППТ.МО.ПЗ	Текстовые материалы (пояснительная записка)	
3	01-20 – ППТ.МО	Графические материалы	
	01-20 – ППТ.МО лист 1	Схема расположения элемента планировочной структуры М 1:25000	
	01-20 – ППТ.МО лист 2	Схема использования территории в период подготовки проекта планировки территории М 1:10000	
	11-19 – ППТ.МО лист 3.1 – 3.3	Схема границ зон с особыми условиями использования территории. М 1:2000	
	01-20 – ППТ.МО лист 4.1 – 4.3	Схема конструктивных и планировочных решений. М 1: 2000	
4	01-20 – ПМТ	Проект межевания территории	
4	01-20 – ПМТ.ОЧ	Основная часть проекта межевания территории	
4	01-20 – ПМТ.ОЧ	Текстовые материалы (пояснительная записка)	
4	01-20 – ПМТ.ОЧ	Графические материалы	
4	01-20 – ПМТ.ОЧ лист 1.1 – 1.3	Чертеж межевания территории М 1:2000	

						<b>01-20 – СП</b>			
Изм.	Кол.уч	Лист.	№док	Подпись	Дата				
Г И П.		Завадская			06.20	Состав проекта	Стадия	Лист	Листов
							П	1	2
Разработал		Чемоданова			06.20		ООО «ПРОМГРАЖДАНПРОЕКТ»		
Н.контроль		Завадская			06.20				

Проектная документация по планировке и межеванию территории осуществлялась на основании документов территориального планирования, правил землепользования и застройки в соответствии с программами комплексного развития систем коммунальной инфраструктуры, нормативами градостроительного проектирования, требованиями технических регламентов, сводов правил с учетом материалов и результатов инженерных изысканий, границ территорий объектов культурного наследия, включаемых в единый государственный реестр объектов культурного наследия (памятников истории и культуры) народов РФ, границ зон с особыми условиями использования территорий.

Главный инженер проекта

И.Г. Завадская

«15»      июня      2020 г.

Име. № подл.	Подпись и дата					Взам. инв. №	
						01-20 – СП	Лист
							2
Изм.	Кол.уч.	Лист	№ док	Подпись	Дата		

Обозначение	Наименование	Примечание
01-20 – ППТ	Основная часть проекта планировки территории	
	Положение о размещении линейного объекта	
	1. Общие положения	1
	2. Наименование, основные характеристики и назначение планируемого для размещения (реконструкции) линейного объекта.	2
	3. Территории, на которых устанавливаются зоны планируемого размещения (реконструкции) линейного объекта	3
	3.1 Зоны с особыми условиями использования территории	4
	4. Перечень координат характерных точек границ зон планируемого размещения линейных объектов, координаты устанавливаемых красных линий	5
	5. Предельные параметры разрешенного строительства, реконструкции объектов капитального строительства, входящих в состав линейного объекта в границах зон их планируемого размещения	10
	6. Мероприятия по сохранению объектов культурного наследия от возможного негативного воздействия в связи с размещением линейных объектов.	11
	7. Основные мероприятия по охране окружающей среды	11
	8. Основные мероприятия по предупреждению возникновения чрезвычайных ситуаций природного и техногенного характера и воздействия их последствий, в том числе по обеспечению пожарной безопасности и гражданской обороне	13
	9. Основные технико-экономические показатели проекта планировки территории	15

--	--	--	--	--	--

<b>01-20– ППТ.ОЧ.С</b>						
Изм.	Кол.уч	Лист.	Недок.	Подпись	Дата	
Г И П.	Завадская				06.20	
Разработал	Чемоданова				06.20	
Н.контрол	Завадская				06.20	
Содержание Основная часть				Стадия	Лист	Листов
				П	1	
				ООО «ПРОМГРАЖДАНПРОЕКТ»		

## 1. Общие положения

Проект планировки и межевания территории подготовлен на основании на основании задания на проектирование к договору № 03/02-2020 от 03.02.2020.

Основная цель разработки документации по планировке территории-строительство мелиоративной системы для сельскохозяйственных культур

Основными задачами данного проекта является установление границ зон планируемого размещения линейного объекта и установление красных линий, определение основных характеристик и назначение планируемых линейных объектов.

Проект планировки территории состоит из основной части, которая подлежит утверждению, и материалов по ее обоснованию. Основная часть проекта планировки территории включает в себя:

«Проект планировки территории. Графическая часть».

«Положение о размещении линейных объектов».

Графическая часть включает чертеж границ зон планируемого размещения (реконструкции) линейного объекта. Положение о размещении линейных объектов-текстовые материалы с основными характеристиками линейного объекта (перечень координат характерных точек границ зон планируемого размещения линейных объектов, мероприятия по охране окружающей среды, мероприятия по защите территории от чрезвычайных ситуаций природного и техногенного характера, в том числе по обеспечению пожарной безопасности и гражданской обороне).

Проект планировки и межевания территории в границах линейных объекта «Строительство мелиоративной системы «Булгурино», расположенной 3,6 км южнее Большевицкого сельского поселения Еланского муниципального района Волгоградской области» разработан проектной организацией ООО «Промгражданпроект».

Взам. инв. №							
Подп. и дата							
Инв. № и подл.	Г И П.	Завадская	06.20	Основная часть. Положение о размещении линейных объектов	Стадия	Лист	Листов
	Разработал	Чемоданова	06.20		П	1	
	Н.контрол	Завадская	06.20		ООО «ПРОМГРАЖДАНПРОЕКТ»		
				<b>01-20 – ППТ.ОЧ.П</b>			









### 3. Территории, на которых устанавливается зона планируемого размещения реконструируемого линейного объекта.

Планируемая территория строительства линейных объектов расположена в Еланском муниципальном районе Волгоградской области.

Территорию проектирования линейного объекта – система орошения пересекают автомобильную грунтовую дорогу. Инженерных коммуникаций на территории проектирования в данный момент нет.

В соответствии с Генеральным планом сельского поселения Еланского муниципального района Волгоградской области планируемая территория расположена в зоне сельскохозяйственного использования.

В соответствии с картой градостроительного зонирования Правил землепользования и застройки Еланского муниципального района Волгоградской области в границах планируемой территории установлена следующая территориальная зона – зона сельскохозяйственного назначения (СХ-2).

В соответствии со статьей 46 «Градостроительные регламенты территориальных зон» Правил землепользования и застройки – земли, занятые зданиями, строениями, сооружениями, используемыми для сельскохозяйственного назначения (для производства, хранения и переработки сельскохозяйственной продукции), относятся к разрешенным видам использования на территории зоны СХ-2 при отсутствии норм законодательства, запрещающих их применение.

Проектируемый объект расположен в границах кадастровых участков 34:06:230001:165, 34:06:230001:356, 34:06:230001:353 и 34:06:230001:36.

Общая площадь участков, образуемых для строительства **480893.58 м<sup>2</sup>** (при этом временные отводы различных линейных объектов частично накладываются друг на друга).

Система координат МСК – 34 зона 2.

Линейные объекты, подлежащие переносу (переустройству) из зон планируемого размещения линейных объектов - отсутствуют. Разработка чертежа границ зон планируемого размещения линейных объектов, подлежащих переносу (переустройству) из зон планируемого размещения линейного объекта не требуется.

#### 3.1. Зоны с особыми условиями использования территории

На планируемой территории расположены границы иных зон с особыми условиями использования территорий в границах подготовки проекта планировки территории, устанавливаемых в соответствии с законодательством Российской Федерации:

- охранные зоны инженерных сетей (электроснабжения, водоснабжения, связи).

##### Санитарно-защитные зоны

##### *Водоохранная зона оросительного канала*

В соответствии с Водным Кодексом Российской Федерации №74-ФЗ от 3 июня 2006 года где установлены минимальные размеры водоохраных зон и прибрежных защитных полос:

для оросительного канала водоохранная – устанавливается по отводу канала.

##### Охранные зоны инженерных сетей

Охранные зоны сетей водоснабжения устанавливаются в соответствии с СП 31.13330.2012 Водоснабжение. Наружные сети и сооружения. Актуализированная редакция СНиП 2.04.02-84 (с Изменениями N 1, 2, 3) в сухих грунтах диаметром до 1000 мм - 10 м.

Взам. инв. №	
Подпись и дата	
Инв. № подл.	

										Лист
										5
Изм.	Кол.уч.	Лист	№ док	Подпись	Дата	01-20 – ППТ.ОЧ				











первичные средства пожаротушения (огнетушители), на площадке смонтированы пожарные щиты.

В период эксплуатации мелиоративная система не пожароопасна.

### 8.3 Инженерно – технические мероприятия гражданской обороны

По данным Главного управления министерства РФ по делам гражданской обороны, чрезвычайным ситуациям и ликвидации последствий стихийных бедствий по Волгоградской области разработка схемы границ территорий, подверженных риску возникновения чрезвычайных ситуаций природного и техногенного характера не требуется.

Име. № подл.	Подпись и дата	Взам. инв. №


						01-20 – ППТ.ОЧ
Изм.	Кол.уч.	Лист	№ док	Подпись	Дата	

Лист
10



Основные чертежи

Изм.	Кол.уч.	Лист	№ док	Подпись	Дата	Изм. № подл.	Подпись и дата	Взам. инв. №		01-20 – ППТ.ОЧ	Лист
											12

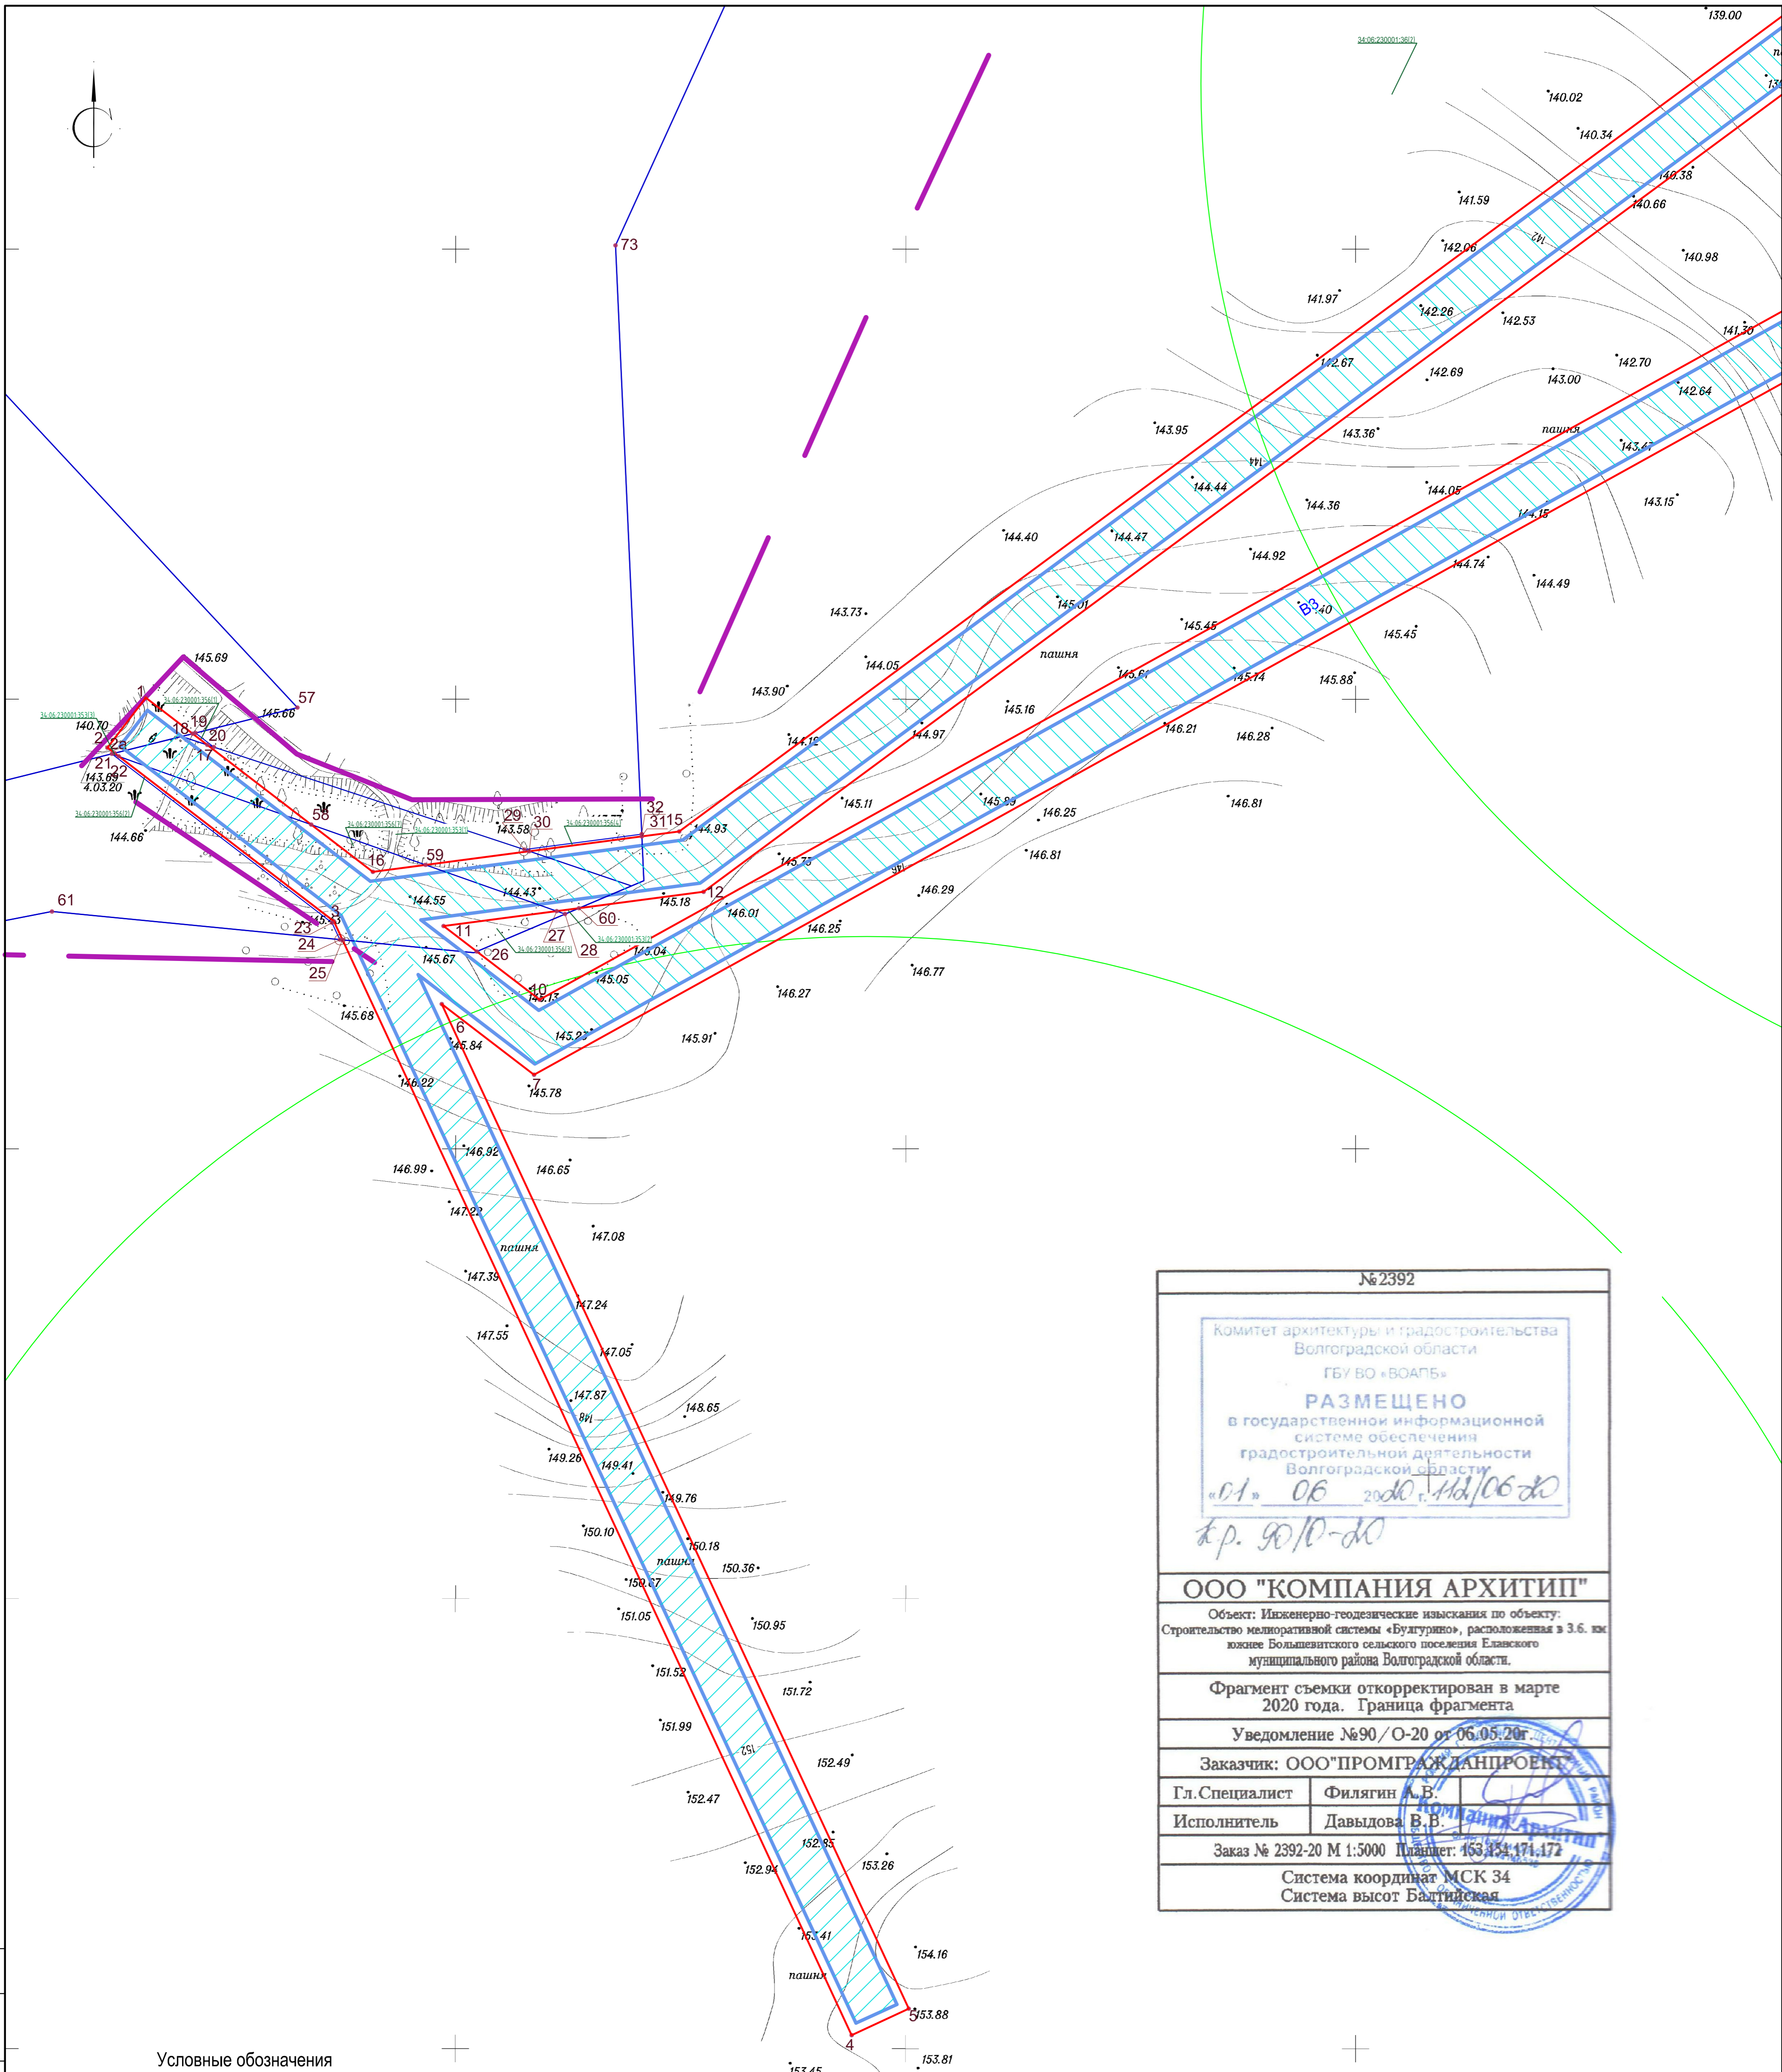

№ 2392

Комитет архитектуры и градостроительства  
Волгоградской области  
ГБУ ВО «ВОАПБ»

**РАЗМЕЩЕНО**  
в государственной информационной  
системе обеспечения  
градостроительной деятельности  
Волгоградской области

«01» 06 2020 г. 11/1/06-20  
к.р. 90/10-20

**ООО "КОМПАНИЯ АРХИТИП"**

Объект: Инженерно-геодезические изыскания по объекту:  
Строительство мелиоративной системы «Булгурино», расположенная в 3,6 км  
южнее Большевитского сельского поселения Еланского  
муниципального района Волгоградской области.

Фрагмент съемки откорректирован в марте  
2020 года. Граница фрагмента

Уведомление №90/О-20 от 06.05.20г

Заказчик: ООО "ПРОМГРАЖДАНПРОЕКТ"

Гл. Специалист	Филигин А.Б.
Исполнитель	Давыдова В.В.

Заказ № 2392-20 М 1:5000 Планшет: 153.154.171.172

Система координат МСК 34  
Система высот Балтийская

**Условные обозначения**



- Граница территории, в отношении которой осуществляется подготовка проекта планировки территории
- Граница зоны планируемого размещения линейного объекта (оросительного водоснабжения)
- Границы существующих земельных участков, учтенных в Едином государственном реестре недвижимости
- Устанавливаемые красные линии
- Границы образуемых участков
- 24 Номера поворотных точек временных отводов
- Публичный сервитут

Согласовано

Изм. №	Инв. №
Подпись и дата	Взаим. Инв. №
Изм. №	Подпись

01-20-ППТ.ОЧ					
Строительство мелиоративной системы «Булгурино», расположенной 3,6 км южнее Большевитского сельского поселения Еланского муниципального района Волгоградской области					
Изм.	№ Уч.	Лист	№ Док	Подпись	Дата
				Стадия	Лист
				П	1.1
				Листов	
				ООО "ПРОМГРАЖДАНПРОЕКТ" СРО-П-14-05082009-34-0019	
				формат:ФОРМАТ	



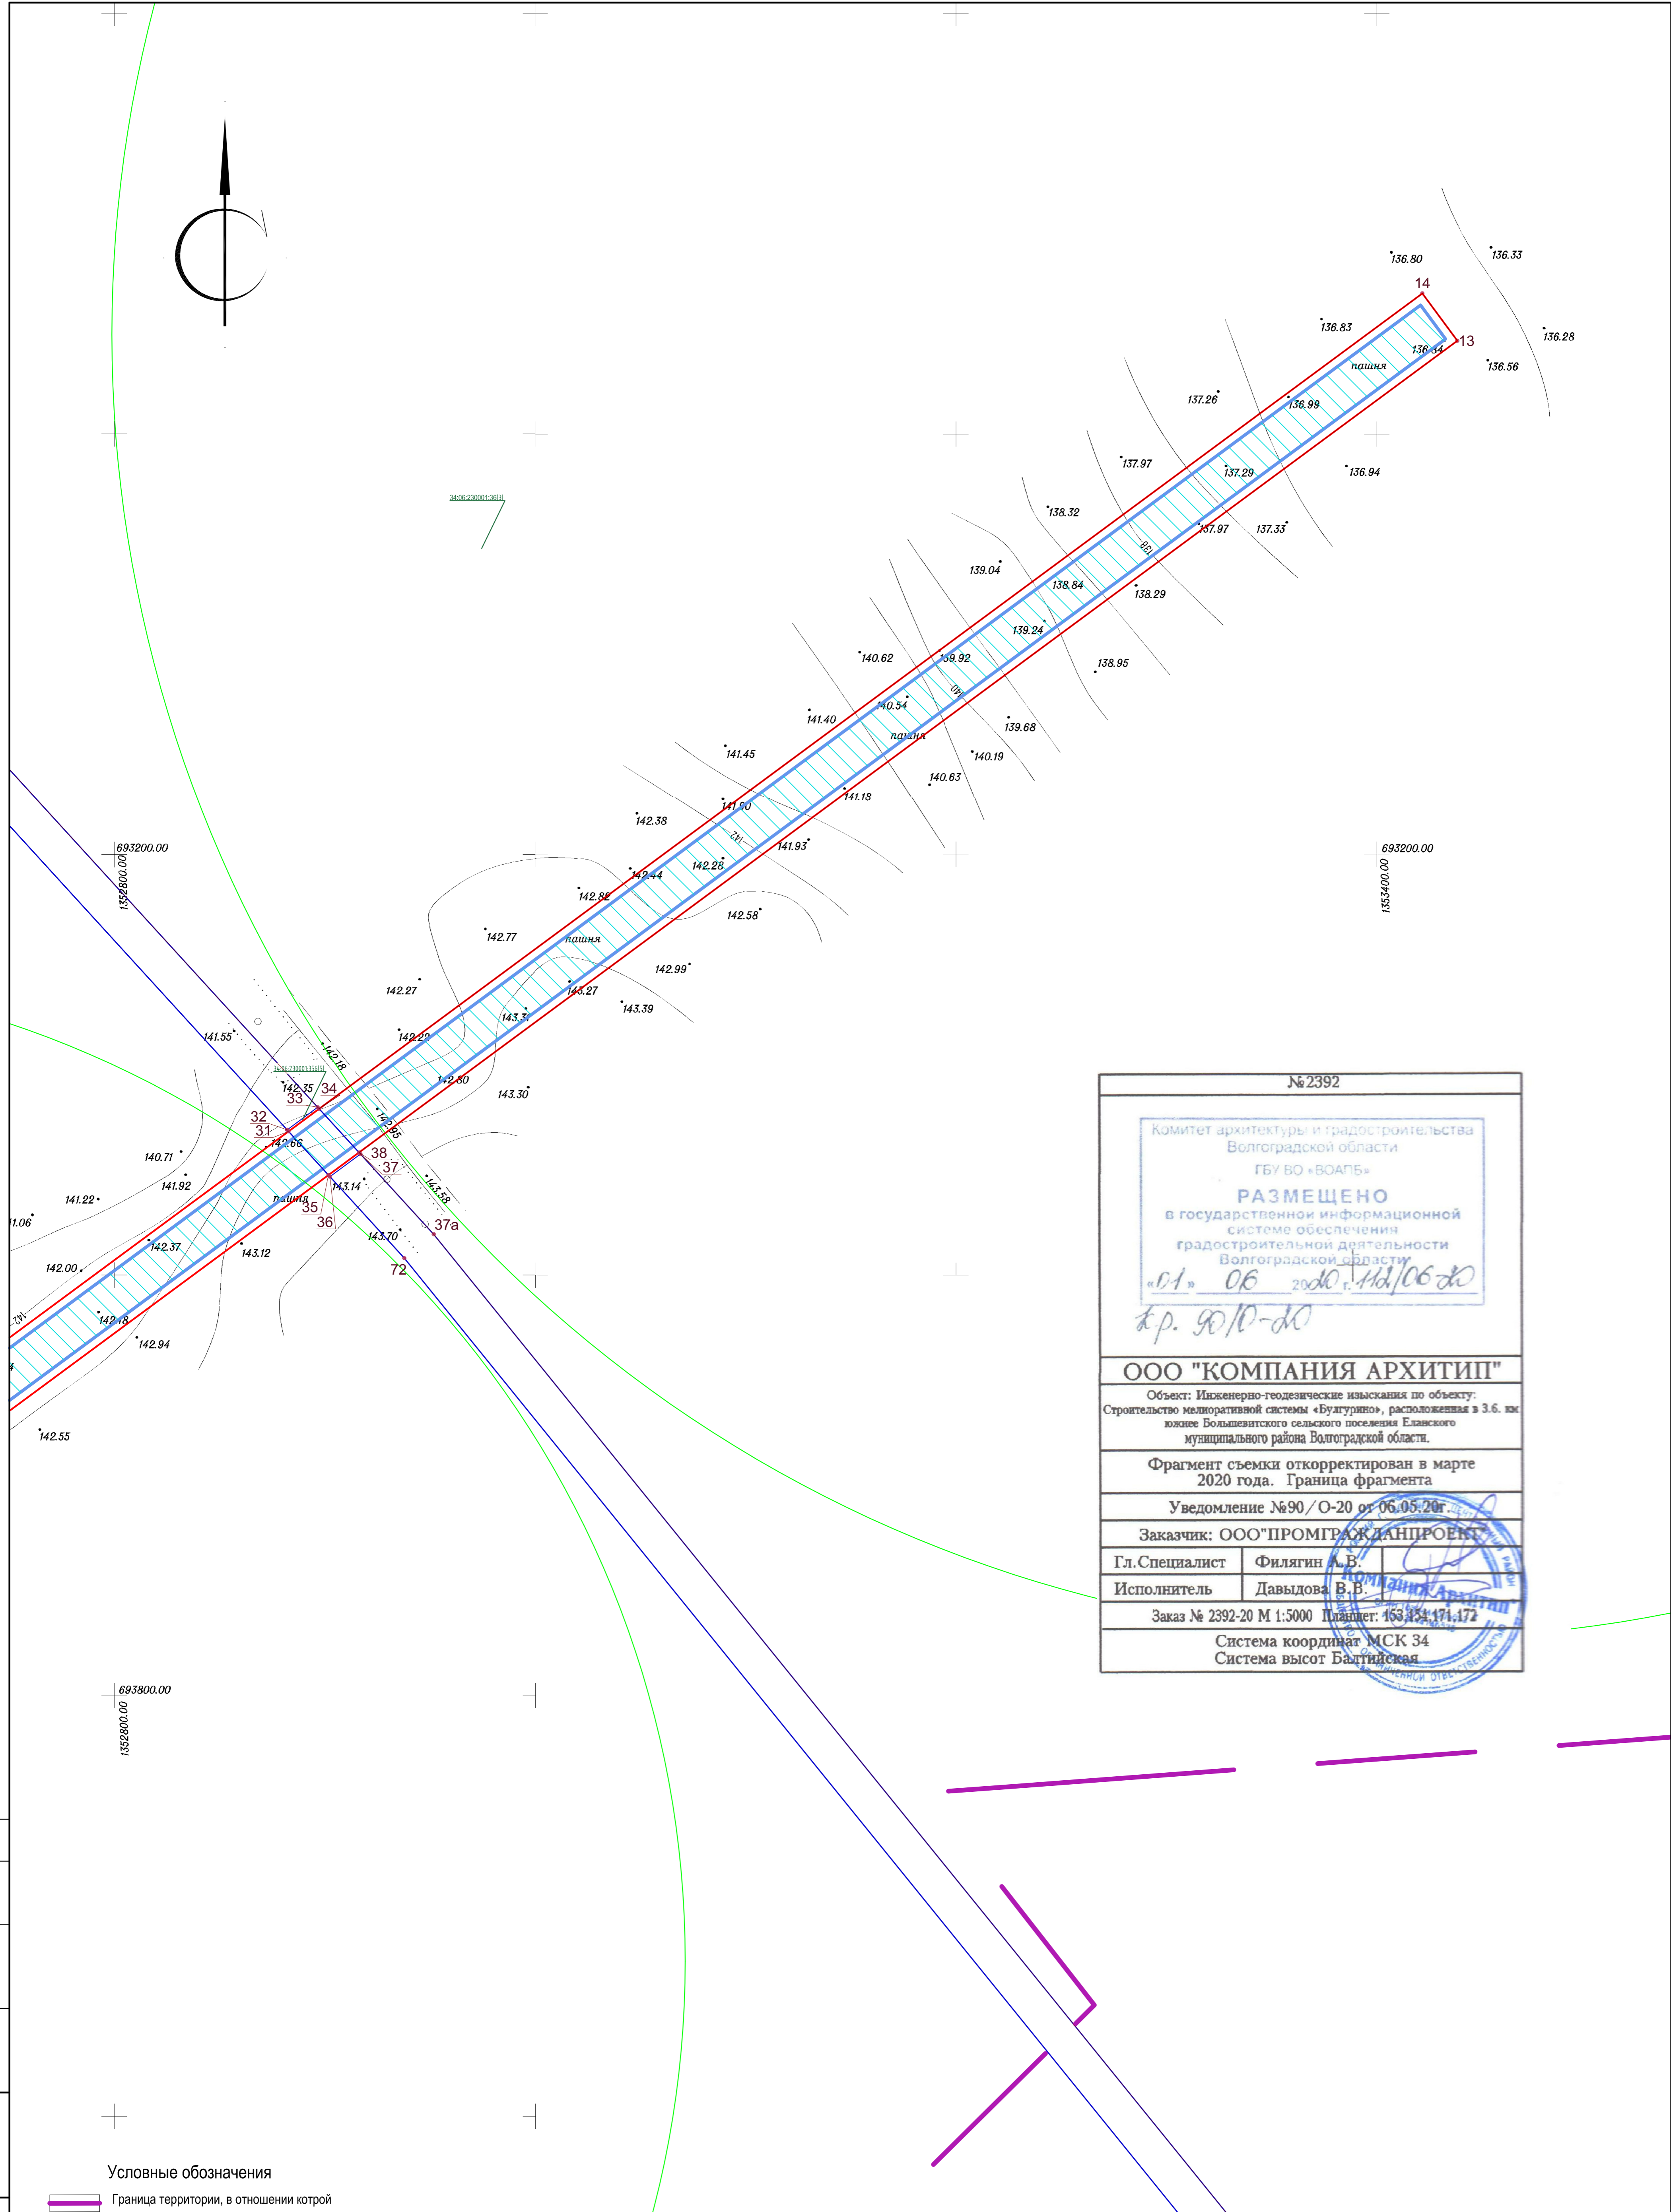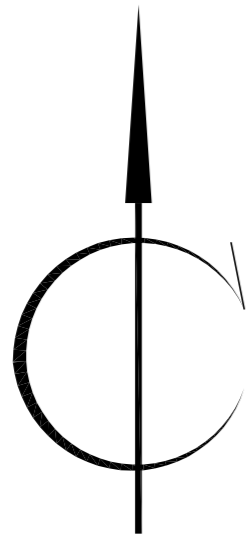

№ 2392

Комитет архитектуры и градостроительства  
Волгоградской области  
ГБУ ВО «ВОАП»

**РАЗМЕЩЕНО**  
в государственной информационной  
системе обеспечения  
градостроительной деятельности  
Волгоградской области

01.06.2020 г. 11/06/20  
к.р. 90/10-20

**ООО "КОМПАНИЯ АРХИТИП"**

Объект: Инженерно-геодезические изыскания по объекту:  
Строительство мелиоративной системы «Булгурино», расположенная в 3,6 км  
южнее Большевикского сельского поселения Еланского  
муниципального района Волгоградской области.

Фрагмент съемки откорректирован в марте  
2020 года. Граница фрагмента

Уведомление №90/О-20 от 06.05.20г

Заказчик: ООО "ПРОМГРАЖДАНПРОЕКТ"

Гл. Специалист	Филягин А.В.
Исполнитель	Давыдова В.В.

Заказ № 2392-20 М 1:5000 Планшет: 153.154.171.172

Система координат МСК 34  
Система высот Балтийская

**Условные обозначения**


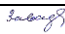
- Граница территории, в отношении которой осуществляется подготовка проекта планировки территории
- Граница зоны планируемого размещения линейного объекта (оросительного водоснабжения)
- Границы существующих земельных участков, учтенных в Едином государственном реестре недвижимости
- Устанавливаемые красные линии
- Границы образуемых участков
- Номера поворотных точек временных отводов
- Публичный сервитут

01-20-ППТ.ОЧ					
Строительство мелиоративной системы «Булгурино», расположенной в 3,6 км южнее Большевикского сельского поселения Еланского муниципального района Волгоградской области					
Изм.	№Уч.	Лист	№Док	Подпись	Дата
				ГИП	Завадская
				Инженер	Чемоданова
				Н.контр.	Завадская
				Чертеж красных линий, и границ зон планируемого размещения линейных объектов М 1:2000	
			Стадия	Лист	Листов
			П	1.3	
				ООО "ПРОМГРАЖДАНПРОЕКТ" СРО-П-14-05082009-34-0019	

Согласовано	Изм. №	Дата	Подпись



Обозначение	Наименование	Примечание
01-20 - ППТ.ПЗ	Материалы по обоснованию проекта планировки территории.	
	1.Введение	1
	2.Природно-климатические условия территории	4
	2.1.Топографическая изученность	4
	2.2. Климат	4
	2.3. Инженерно-геологическая характеристика	5
	2.4. Общая характеристика почв	6
	2.5. Растительный и животный мир	6
	3. Зоны с особыми условиями использования территории	7
	4.Обоснование определения границ зон планируемого размещения линейных объектов	10
	4.1 Характеристики проектируемых линейных объектов	10
	4.2 Расчёт размеров земельных участков, предоставленных для размещения линейных объектов	
	5.Обоснование определения предельных параметров застройки территории в границах зон размещения (реконструкции) объектов капитального строительства, входящих в состав линейных объектов	12
	6.. Мероприятия по охране окружающей среды	12
	7. Мероприятия по предупреждению возникновения чрезвычайных ситуаций природного и техногенного характера и воздействия их последствий, в том числе по обеспечению пожарной безопасности и гражданской обороне	21
	8.Основные технико-экономические показатели	31

						<b>01-20– ППТ.С</b>					
Изм.	Кол.уч	Лист.	Недок	Подпись	Дата	<b>Содержание Материалы по обоснованию проекта планировки территории</b>					
Г И П.		Завадская			06.20				Стадия	Лист	Листов
									П	1	34
Разработал		Чемоданова			06.20				ООО «ПРОМГРАЖДАНПРОЕКТ»		
Н.контрол		Завадская			06.20						



## 1. Введение

Проект планировки территории подготовлен на основании задания на проектирование к договору № 03/02-2020 от 03.02.2020г.

Основная цель разработки документации по планировке территории - строительство мелиоративной системы для сельскохозяйственных культур.

Орошаемый участок имеет площадь 288,3 га брутто.

Функциональное назначение объекта – увеличения объема производства основных видов продукции растениеводства, за счет гарантированного обеспечения урожайности сельскохозяйственных культур вне зависимости от природных условий, замещении импорта продуктов питания товарами, произведенными российскими производителями.

Согласно Постановлению Правительства Российской Федерации №986 от 20 ноября 2013 г., орошаемый участок относится к IV классу гидротехнических сооружений.

По конструктивным решениям, строительным-монтажным процессам, условиям строительства объект относится к простым, обуславливающим возможность привязки типовых организационных и технологических процессов.

Проект планировки территории состоит из основной части, которая подлежит утверждению и материалов по ее обоснованию.

Материалы по обоснованию проекта планировки территории включают в себя материалы в графической форме (карты, схемы) и пояснительную записку с описанием и обоснованием проектных решений, касающихся:

- обоснования определения границ зон планируемого размещения (реконструкции) линейных объектов;
- обоснования определения предельных параметров застройки территории в границах зон планируемого размещения объектов капитального строительства, входящих в состав линейных объектов.

Разработка проекта планировки и межевания территории была выполнена в соответствии с базовой градостроительной документацией, с учетом утвержденной, разрабатываемой, согласованной документацией по планировке территории (проектах планировки и проектах межевания) на данную и прилегающую территорию, проектной документацией на объекты капитального строительства.

Разработка чертежа границ зон планируемого размещения линейных объектов, подлежащих переносу (переустройству) из зон планируемого размещения (реконструкции) линейного объекта не требуется.

Так как строительство мелиоративной системы не предусматривает размещение новых объектов, нуждающихся в организации подъезда, разработка схемы организации улично-дорожной сети и движения транспорта; схемы вертикальной планировки территории, разработка инженерной подготовки территории и инженерной защиты территории не требуется.

Взам. инв. №								
Подп. и дата								
Инв. № и подп.						<b>01-20 – ППТ.ПЗ</b>		
	Г И П.	Завадская	<i>Завадская</i>	06.20	Материалы по обоснованию проекта планировки	Стадия	Лист	Листов
	Разработал	Чемоданова		06.20		П	1	34
	Н.контрол	Завадская	<i>Завадская</i>	06.20		ООО «ПРОМГРАЖДАНПРОЕКТ»		







Первый снежный покров появляется в среднем в первой декаде ноября, но из-за оттепелей, часто появляющихся в это время, держится недолго. В отдельные холодные зимы снежный покров отмечается 8.X, наиболее поздние сроки 9.XII. Устойчивый снежный покров чаще всего образуется в середине декабря и сохраняется в течение января-февраля до третьей декады марта. В среднем бывает около 117 дней со снегом. Средняя из наибольших высот снежного покрова за зиму составляет 26 см.

По данным метеостанции Рудня чаще всего господствуют ветры восточного и западного направлений со средней повторяемостью 18% в год, несущие сухой и жаркий воздух летом и сильно выхоложенный зимой.

Средняя годовая скорость ветра по станции Рудня составляет 3,8 м/с. Среднее число дней с туманом по району изысканий составляет 24, с метелью 23, с грозами 26, с градом 20.

### 2.3. Инженерно-геологическая характеристика

Оценка инженерно-геологических условий территории выполнена по материалам инженерно-геологических изысканий ООО «Компания Архитип» в 2020г.

Геологическое строение площадки, согласно изысканий, до глубины 10,0 м представлено отложениями четвертичной системы, сложенной верхнечетвертично-современными элювиально-делювиальными глинами.

Глины вскрыты повсеместно с поверхности, темно-коричневые, коричневые, зеленовато-серые полутвердые, с включением карбонатов, залегают выше УПВ, полутвердая и тугопластичная, ожелезненная – ниже УПВ и в зоне капиллярной каймы, до глубины 0,3 м преобразован в почвенно-растительный слой. Подошва слоя скважинами не вскрыта. Мощность глин достигает 10,0 м.

По литологическому составу и физико-механическим свойствам грунтов в пределах исследуемого участка выделено 2 инженерно-геологических элемента:

ИГЭ-1 - глины полутвердые, набухающе-усадочные (средненабухающие);

ИГЭ-1а – глины полутвердые, набухающе-усадочные (слабонабухающие).

Грунтовые воды на март 2020 года вскрыты на глубине 0,5 – 4,0 м (отм. 149,67 – 133,02 м БС). Водовмещающими грунтами являются элювиально-делювиальные глины. Питание происходит за счет атмосферных осадков и орошения полей, разгрузка происходит в сторону естественной дрены – р. Бузулук. Водоносный горизонт не является постоянным, гидравлически связан с водами в пруду и р.Бузулук и подвержен сезонным колебаниям с амплитудой 1,5 – 2,0 м.

Исследуемая территория относится к I области – подтопленные. Подъем уровня воды в период весеннего половодья начинается в марте. Средняя продолжительность половодья 2-5 дней. Сток возможен только в половодье и паводки редкой обеспеченности. Дождевые паводки очень редки и незначительны. Оросительный сезон начинается не ранее мая, после схода паводковых вод.

Степень агрессивного воздействия грунтовых вод на бетон – неагрессивная

Категория грунтов по сейсмическим свойствам– II.

Категория сложности инженерно-геологических условий участка исследования характеризуется II (средней сложности).

Ине. № подл.	Взам. инв. №
	Подпись и дата

Изм.	Кол.уч.	Лист	№ док	Подпись	Дата	01-20 – ППТ.ПЗ	Лист 5



Содержание сульфатов в пересчете на ион  $SO_4^{2-}$  составило 1030 мг на 1 кг сухого грунта; содержание хлоридов в пересчете на ион  $Cl^-$  составило 320 мг на 1 кг сухого грунта .

## 2.5. Растительный и животный мир

Животный мир области довольно богат и своеобразен, что обусловлено особенностями её географического положения и климата, разнообразием и контрастностью ландшафтов. По предварительным оценкам, на территории области обитает более 15 тысяч видов беспозвоночных и около 500 видов позвоночных животных, в том числе около 9 тысяч видов насекомых, 80 видов рыб, 8 видов земноводных, 15 видов пресмыкающихся, 300 видов птиц и 80 видов млекопитающих.

Согласно зоогеографической карте исследуемая территория находится в степной фаунистической зоне.

Большинство степных животных — обитатели открытых пространств. Среди млекопитающих наиболее разнообразны и многочисленны представители отряда грызунов. Характерными представителями степной фауны являются суслик малый (*Spermophilus rugmaeus*), суслик крапчатый (*Spermophilus suslicus*), слепушонка обыкновенная (*Ellobius talpinus*), полёвка обыкновенная (*Microtus arvalis*), мышовка степная (*Sicista subtilis*), большой тушканчик (*Allactaga major*), степная пеструшка (*Lagurus lagurus*), а также заяц-русак (*Lepus euroaeus*) (единственный представитель отряда зайцеобразных), ушастый ёж (*Hemiechinus auritus*) и землеройки (*Soricidae*) (отр. Насекомоядных). Со строителями нор связана жизнь практически всех степных хищников — степного хоря (*Mustela eversmanni*), лисицы (*Vulpes*), корсака (*Vulpes corsac*).

Из птиц типичными обитателями открытых пространств являются жаворонки (полевой - *Alauda arvensis* и степной - *Melanocorypha calandra*), дневные хищные птицы (кобчик - *Falco amurensis*, пустельга обыкновенная - *Falco tinnunculus*, чёрный коршун — *Milvus migrans*, курганник - *Buteo rufinus*, степной орёл - *Aquila rapax* и др.), курообразные (серая куропатка - *Perdix perdix* и перепел - *Coturnix coturnix*), журавлеобразные (журавль-красавка - *Anthropoides virgo*), дрофиные (дрофа - *Otis tarda*, стрепет - *Otis tetrah*). Из пресмыкающихся наиболее обычны прыткая ящерица - *Lacerta agilis*, разноцветная ящурка - *Eremias arguta*, полозы - *Dolichophis caspius*; повсеместна, хотя и более редка, степная гадюка - *Vipera ursinii*; из беспозвоночных животных — многоножки, пауки, гамазовые и панцирные клещи, жуки, клопы, прямокрылые и др.

Исследования проектируемого объекта проводились в феврале, и провести полноценное изучение фауны на территории проектируемого объекта не представлялось возможным, поэтому основная характеристика животного мира дается на основании фондовых материалов.

Согласно физико-географического районирования территория исследуемого объекта находится в сухостепном районе в подзоне черноземных умеренно засушливых степей, в районе Окско-Донской равнины. Район проектирования относится к разнотравно-типчаково-ковыльным степям.

Основу травостоя разнотравно-типчаково-ковыльных степей составляют плотнодерновинные ксерофильные (засухоустойчивые) и отчасти мезоксерофильные злаки: ковыль перистый (\**Stipa pennata*), к. красивейший (\**S. Pulcherrima*), тырса или ковыль-волосатик (\**S. capillata*), реже к. опушеннолистный (\**S. dasyphylla*) и к. узколистный или тырса (\**S. tirsia*). Довольно обыкновенен здесь типчак или овсяница валесийская (*Festuca valesiaca*), а также рыхлодерновинные злаки: кострец береговой (*Bromopsis riparia*) и перловник трансильванский (*Melica transsilvanica*). Иногда в степных сообществах дан-

Име. № подл.	Подпись и дата	Взам. инв. №							Лист
			01-20 – ППТ.ПЗ						
Изм.	Коп.уч.	Лист	№ док	Подпись	Дата				





клен татарский (*Acer tataricum*); иногда в наиболее топких местах поймы или вдоль берегов можно встретить клейкую или черную ольху (*Alnus glutinosa*); вдоль речного русла на аллювиальных наносах обыкновенны кустарниковые виды ив (*Salix cinerea*, *S. triandra*, *S. viminalis*, *S. vinogradovii*), а также завезенная из Северной Америки и одичавшая аморфа кустарниковая (*Amorpha fruticosa*). Заросли амфоры и кустарниковых ив часто переплетены повоем заборным (*Calystegia sepium*) и однолетней лианой североамериканского происхождения – пузыреплодником лопастнолистным (*Echinocystis lobata*). Из кустарников в пойменных лесах встречаются бересклет бородавчатый (*Euonymus verrucosa*), слива колючая или терн (*Prunus spinosa*), некоторые другие древесные растения. Весьма обычна ежевика (*Rubus caesius*). В травянистом покрове пойменного леса в условиях периодических паводков выживают немногие лесные мезофиты. Из их числа в первую очередь следует назвать ландыш майский (*Convallaria majalis*), сныть обыкновенную (*Aegorodium podagraria*), торилис японский (*Torilis japonica*), лесной злак регнерию собачью (*Roegneria canina*), вереницу сибирскую (*Hesperis sibirica*), винцетоксикум лазающий (*Vincetoxicum scandens*), фиалку приятную (*Viola suavis*), чесночницу обыкновенную (*Alliaria petiolata*), гравилат городской (*Geum urbanum*), крапиву двудомную (*Urtica dioica*), ежу сборную (*Dactylis glomerata*), перловник высокий (*Melica altissima*), подмаренник цепкий (*Galium aparine*), кирказон (*Aristolachia clematidis*), бурду плющевидную (*Glechoma hederacea*) и некоторые другие виды.

Непосредственно земельный участок занят под выращивание сельскохозяйственных растений. Древесной растительности не встречено.

Растений занесенных в Красную книгу на исследуемой площадке не обнаружено.

### 3. Зоны с особыми условиями использования территории

На планируемой территории нерасположены границы иных зон с особыми условиями использования территорий в границах подготовки проекта планировки территории, устанавливаемых в соответствии с законодательством Российской Федерации.

#### Санитарно-защитные зоны

##### *Водоохранная зона оросительного канала*

В соответствии с Водным Кодексом Российской Федерации №74-ФЗ от 3 июня 2006 года где установлены минимальные размеры водоохраных зон и прибрежных защитных полос:

для оросительного канала водоохранная – устанавливается по отводу канала.

#### Охранные зоны инженерных сетей

Охранные зоны сетей водоснабжения устанавливаются в соответствии с СП 31.13330.2012 Водоснабжение. Наружные сети и сооружения. Актуализированная редакция СНиП 2.04.02-84 (с Изменениями N 1, 2, 3) в сухих грунтах диаметром до 1000 мм - 10 м

Зоны с особыми условиями использования указаны на чертеже: «Схема границ зон с особыми условиями использования территории».

### 4. Обоснование определения границ зон планируемого размещения (реконструкции) линейного объекта

#### 4.1 Характеристика проектируемых линейных объектов

Проектируемые линейные объекты относятся к линейным объектам местного значения.

Взам. инв. №						Лист
Подпись и дата						01-20 – ППТ.ПЗ
Инв. № подл.	Изм.	Кол.уч.	Лист	№ док	Подпись	Дата
						9







Согласно ст 13 «Земельного кодекса РФ» в целях охраны земель собственники земельных участков, землепользователи, землевладельцы и арендаторы земельных участков обязаны проводить мероприятия по сохранению почв и их плодородия, защите земель от водной и ветровой эрозии, селей, подтопления, заболачивания, вторичного засоления, иссушения, уплотнения, загрязнения радиоактивными и химическими веществами, захламления отходами производства и потребления, загрязнения, в том числе биогенного загрязнения, и других негативных (вредных) воздействий, в результате которых происходит деградация земель;

В целях уменьшения влияния реконструкции существующего канализационного коллектора на почвенный слой все работы следует производить строго в пределах полосы отвода земли.

Размещение строительных площадок, мест складирования материалов и временного накопления и хранения отходов на участке производства работ необходимо устраивать в строгом соответствии с проектной документацией

С целью минимизации воздействия объекта на окружающую среду (визуальный ландшафт, почвы, грунты) в период реконструкции проектом предусмотрены следующие мероприятия:

- техническое обслуживание и ремонт строительной техники вне площадки строительства;
  - оборудование мест хранения стройматериалов на непроницаемом основании на прилегающей территории;
  - размещение ёмкостей для сбора и временного хранения отходов на непроницаемом основании (бетонная плита), оборудование емкостей крышками;
- Для минимизации воздействия на почвенный покров во время проведения работ по реконструкции предусматриваются следующие мероприятия:
- сбор загрязненных нефтепродуктами отходов в металлических закрытых емкостях на площадках с твердым водонепроницаемым покрытием;
  - организация планово-регулярной очистка территории от ТБО, утилизация ТБО в соответствии с федеральным законом от 24 июня 1998г № 89-ФЗ» Об отходах производства и потребления»;
  - уборка строительного мусора, ликвидация ненужных насыпей и выемок, проведение планировочных работ и благоустройство земельного участка после завершения реконструкции на всей территории;
  - осуществление санитарного обследования зоны вокруг строительных площадок по окончании строительных работ (обнаруженные при этом отходы необходимо собрать и вывезти);
  - использование передвижных биотуалетов для утилизации жидких бытовых отходов и вывоз отходов в герметичных контейнерах по договору со специализированной организацией; категорический запрет на организацию туалетов с септиками в виде выгребных ям.

### 6.3.1 Рекультивация нарушенных земель

В целях охраны почв в границах планируемой территории предусматривается техническая рекультивация и биологическая рекультивация нарушенных земель. Земельные участки подлежат восстановлению в состояние пригодное для дальнейшего использования.

По мере необходимости в целях охраны почв предусматривается проведение противоэрозионных мероприятий.

При выполнении мероприятий по охране и рациональному использованию земельных ресурсов, воздействие на земельные угодья в период реконструкции канализационного коллектора будет сведено к минимуму.

Име. № подл.	Подпись и дата	Взам. инв. №

Изм.	Кол.уч.	Лист	№ док	Подпись	Дата	<b>01-20 – ППТ.ПЗ</b>	Лист
							13













**Предупреждение чрезвычайных ситуаций** - комплекс мероприятий, проводимых заблаговременно и направленных на максимально возможное уменьшение риска возникновения чрезвычайных ситуаций, а также на сохранение здоровья людей, снижение размеров ущерба окружающей среде и материальных потерь в случае их возникновения (Закон РФ «О защите населения и территорий от чрезвычайных ситуаций природного и техногенного характера»).

### 7.1. Возможные чрезвычайные ситуации природного характера

Мелиоративная система является герметичной системой, заглубленной в грунт и влияние опасных метеорологических (атмосферных) процессов и явлений в процессе эксплуатации не прогнозируется

По данным Главного управления министерства РФ по делам гражданской обороны, чрезвычайным ситуациям и ликвидации последствий стихийных бедствий по Волгоградской области (письмо от 26.12.2018г №7550-3-2-1) разработка схемы границ территорий, подверженных риску возникновения чрезвычайных ситуаций природного и техногенного характера не требуется

### 7.2. Организационно-технических мероприятий по обеспечению пожарной безопасности линейного объекта.

Организационно-технические мероприятия для линейного объекта разрабатываются в соответствии с Постановлением Правительства РФ №390 от 25.04.2012 «О противопожарном режиме», с целью поддержания противопожарного режима.

Организационно-технические мероприятия должны включать:

- организацию пожарной охраны, организацию ведомственных служб пожарной безопасности в соответствии с действующим законодательством Российской Федерации;

- паспортизацию веществ, материалов, изделий, технологических процессов, зданий сооружений объектов в части обеспечения пожарной безопасности;

- организацию обучения работающих правилам пожарной безопасности на производстве;

- разработку и реализацию норм и правил пожарной безопасности, инструкций о порядке обращения с пожароопасными веществами и материалами, о соблюдении противопожарного режима и действиях людей при возникновении пожара;

- порядок хранения веществ и материалов, тушение которых недопустимо одними и теми же средствами, в зависимости от их физико-химических и пожароопасных свойств;

- разработку мероприятий по действиям администрации, рабочих, служащих на случай возникновения пожара и организацию эвакуации людей;

- основные виды, количество, размещение и обслуживание пожарной техники по ГОСТ 12.4.009 ;

- точное выполнение плана-графика предупредительно-ремонтных и профилактических работ, соблюдение правил безопасности при ведении ремонтных и аварийных работ;

- своевременное выполнение предписаний надзорно-регулярной проверки наличия и поддержания в готовности средств пожаротушения и коллективной защиты;

- техническое обслуживание оборудования в соответствии с требованиями заводов изготовителей, изложенных в паспортах и инструкциях по безопасности;

Взам. инв. №						Име. № подл.						Лист	
Подпись и дата						Изм.	Кол.уч.	Лист	№док	Подпись	Дата	01-20 – ППТ.ПЗ	19







4.2	Общеобразовательные школы			
	всего/1000 чел.	учащ.	-	-
4.3	Поликлиническое отделение – всего/1000 чел.	посещений в смену	-	-
4.4	Предприятия розничной торговли, питания и бытового обслуживания населения	соответст. един.	-	-
4.5	Физкультурно-спортивные сооружения всего/1000 чел.	кв.м	-	-
4.6	Учреждения жилищно-коммунального хозяйства	кв.м	-	-
4.7	Организации и учреждения управления, кредитно-финансовые учреждения и предприятия связи	кв.м	-	-
5	Транспортная инфраструктура			
5.1	Протяженность улично-дорожной сети			Не предусмотрено для проектир. объекта
	всего	км	-	-
	в том числе:		-	-
	- магистральные дороги	-«-	-	-
	- магистральные улицы	-«-	-	-
5.2	Протяженность линий общественного пассажирского транспорта		-	Не предусмотрено для проектир. объекта
5.3	Гараж-стоянка для автомобилей		-	Не предусмотрено для проектир. объекта
	в том числе:			
	- постоянного хранения	маш.-мест	-	-
	- временного хранения	-«-	-	-
6	Инженерное оборудование и благоустройство территории			
6.1	Водопотребление			
	всего	м3/час		
	В том числе техническое водопотребление	м3/час		Не предусмотрено для проектир. объекта
	Протяженность	м		3641.9
	- подводящий			
	Диаметр	мм		
	Количество ниток	шт		1
6.2	Водоотведение(мощность ОСК)	м3/час		
	Протяженность	м		
	Диаметр	мм		
	Количество ниток	шт		
6.3	Электропотребление	кВт		
	Протяженность КЛ 0,4кВ	м		
6.4	Расход газа	м3/час	-	Не предусмотрено для проектир. объекта
6.5	Общее потребление тепла на отопление, вентиляцию, горячее водоснабжение		-	Не предусмотрено для проектир. объекта

Име. № подл.	Подпись и дата	Взам. инв. №

Изм.	Кол.уч.	Лист	№ док	Подпись	Дата

6.6	Инфраструктура связи (потребность в средствах проводной связи)			
	В том числе:			-
	- телефонизация	№№		-
	- радификация	радиоточек		-
	- оптический кабель	м		
6.7	Территории, требующие проведения специальных мероприятий по инженерной подготовке и благоустройству территории	га	-	Не предусмотрено для проектир. объекта
6.8	Благоустройство территории			Не предусмотрено для проектир. объекта
	В том числе:			
	- площадь твердых покрытий	га	-	
	- площадь озеленения	га		
6.9	Потребность в иных видах инженерного оборудования		-	-
10	Количество твердых бытовых отходов	тыс. м3	-	Не предусмотрено для проектир. объекта
7	Ориентировочная стоимость строительства по первоочередным мероприятиям реализации проекта	Млн.руб		на следующих стадиях проектирования

Име. № подл.	Подпись и дата	Взам. инв. №

Изм.	Кол.уч.	Лист	№ док	Подпись	Дата

01-20 – ППТ.ПЗ



# Основные чертежи

Име. № подл.	Подпись и дата	Взам. инв. №						01-20 – ППТ.ПЗ	Лист
									25
Изм.	Кол.уч.	Лист	№ док	Подпись	Дата				





Инов. N подл.	Подпись и дата	Взаим инв №
---------------	----------------	-------------

Изм.	№Уч.	Лист	№Док	Подпись	Дата
ГИП	Завадская			<i>Завадская</i>	
Инженер	Чемоданова			<i>Чемоданова</i>	
Н.контр.	Завадская			<i>Завадская</i>	






01-20-ППТ.МО		
Строительство мелиоративной системы «Булгурино», расположенной 3,6 км южнее Большевистского сельского поселения Еланского муниципального района Волгоградской области		
Стадия	Лист	Листов
П	1	6
ООО "ПРОМГРАЖДАНПРОЕКТ" СРО-П-14-05082009-34-0019		

Схема расположения элемента  
планировочной структуры  
М 1:25000

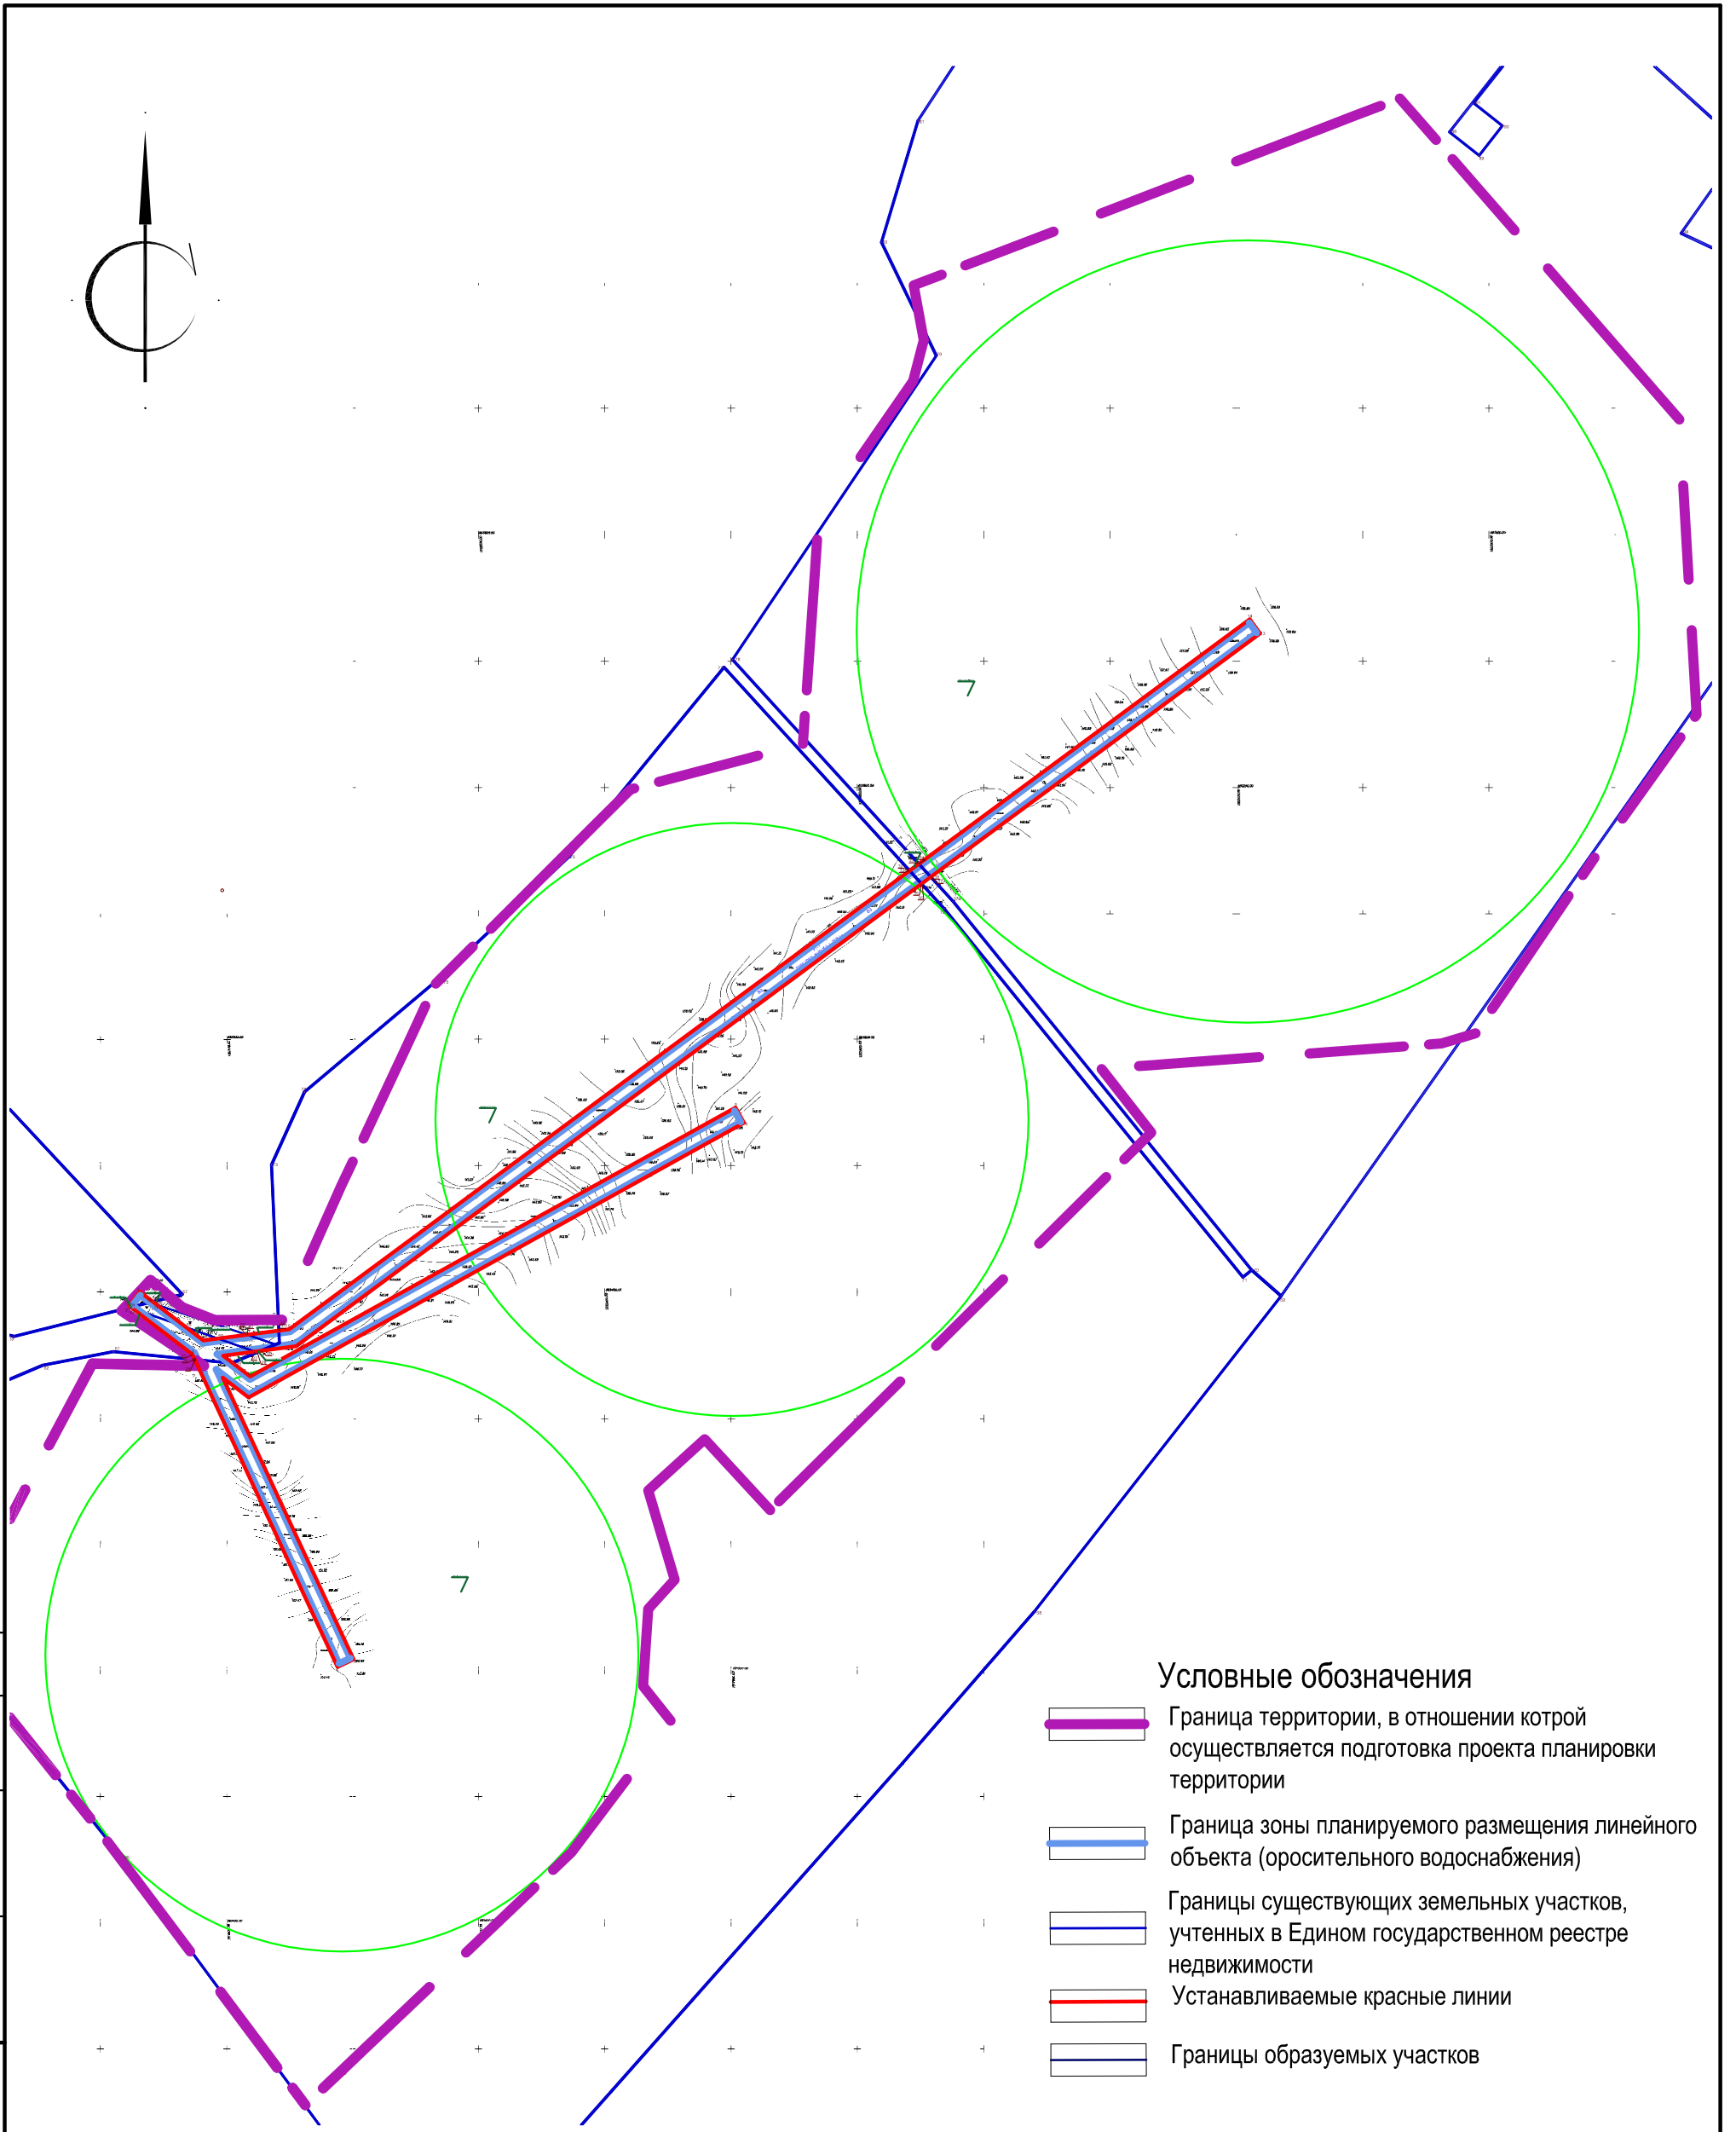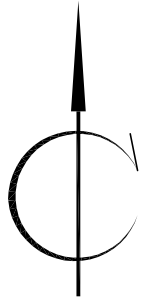формат:

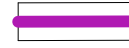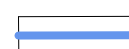

**Условные обозначения**

-  Граница территории, в отношении которой осуществляется подготовка проекта планировки территории
-  Граница зоны планируемого размещения линейного объекта (оросительного водоснабжения)
-  Границы существующих земельных участков, учтенных в Едином государственном реестре недвижимости
-  Устанавливаемые красные линии
-  Границы образуемых участков

Согласовано

Взаим. Инв. №

Подпись и дата

Инв. № Подпись

№2392

Комитет архитектуры и градостроительства Волгоградской области  
ГБУ «ВО-ВОСАРЪ»

**РАЗМЕЩЕНО**  
в государственной информационной системе обеспечения градостроительной деятельности Волгоградской области

д.р. 30/10-20

ООО "КОМПАНИЯ АРХИТИП"  
Объект: Экспертно-градостроительная экспертиза по объекту: Строительство мелиоративной системы «Булгурино», расположенная в 3,6 км южнее Большевикского сельского поселения Еланского муниципального района Волгоградской области.

Фрагмент съемки откорректирован в марте 2020 года. Граница фрагмента

Уведомление №06/О-20 от 06.05.20



Заказчик: ООО «ПРОМГРАЖДАНПРОЕКТ»

Гл. Специалист: Филдгин А.В.  
Исполнитель: Давыдов В.В.

Заказ № 2392-20 М 1:5000 Планшет: 453/351/171/172  
Система координат МСК 34  
Система высот Бюджетная

Изм.	№Уч.	Лист	№Док	Подпись	Дата
				<i>Завадская</i>	
				<i>Чемоданова</i>	
				<i>Завадская</i>	

01-20-ППТ.МО		
Строительство мелиоративной системы «Булгурино», расположенной 3,6 км южнее Большевикского сельского поселения Еланского муниципального района Волгоградской области		
Проект полосы отвода	Стадия	Лист
	П	2
Схема использования территории в период подготовки проекта планировки территории М1:10000	ООО "ПРОМГРАЖДАНПРОЕКТ" СРО-П-14-05082009-34-0019	

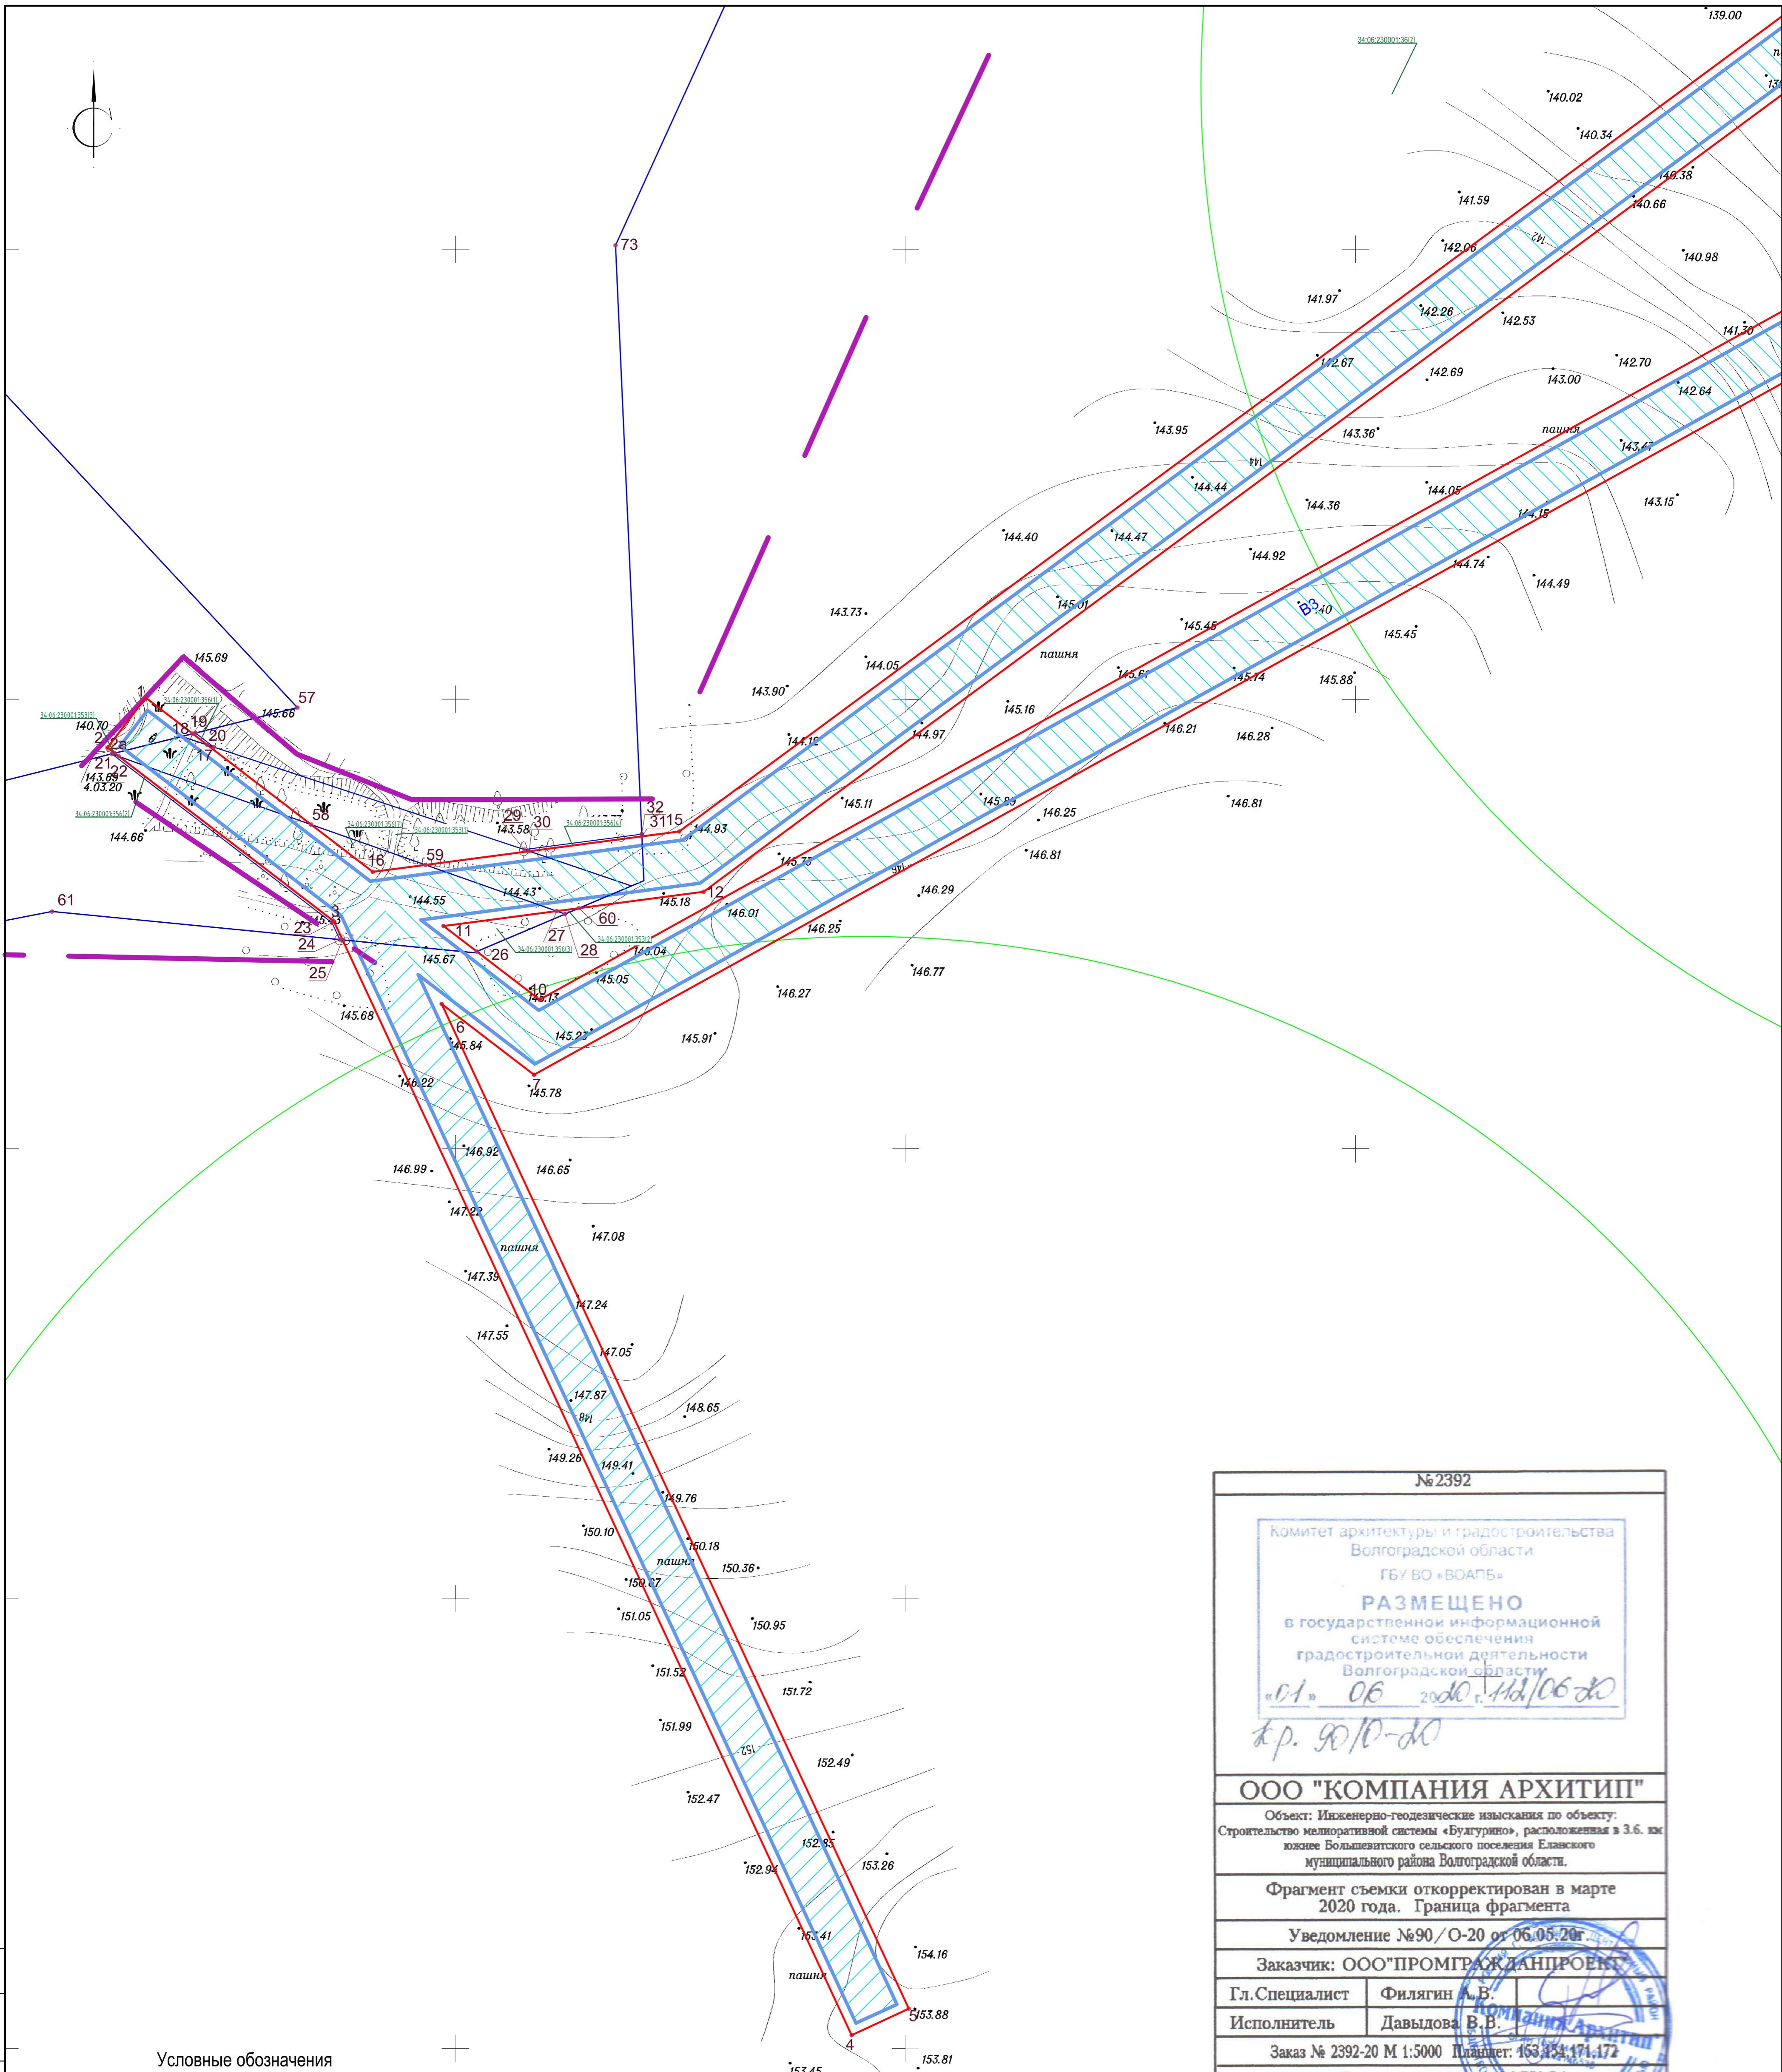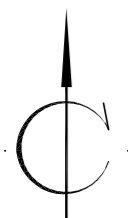

Условные обозначения

- Граница территории, в отношении которой осуществляется подготовка проекта планировки территории
- Граница зоны планируемого размещения линейного объекта (оросительного водоснабжения)
- Границы существующих земельных участков, учтенных в Едином государственном реестре недвижимости
- Устанавливаемые красные линии
- Границы образуемых участков
- Номера поворотных точек временных отводов
- Публичный сервитут

№ 2392

Комитет архитектуры и градостроительства  
Волгоградской области  
ГБУ ВО «ВОАЛЬ»

**РАЗМЕЩЕНО**  
в государственной информационной  
системе обеспечения  
градостроительной деятельности  
Волгоградской области

«01» 06 2020 г. 112/06-20

*к.р. 90/10-20*

**ООО "КОМПАНИЯ АРХИТИП"**

Объект: Инженерно-геодезические изыскания по объекту:  
Строительство мелиоративной системы «Булгурино», расположенная в 3,6 км южнее Большевитского сельского поселения Еланского муниципального района Волгоградской области.

Фрагмент съемки откорректирован в марте 2020 года. Граница фрагмента

Уведомление №90/О-20 от 06.05.20г

Заказчик: ООО "ПРОМГРАЖДАНПРОЕКТ"

Гл. Специалист	Филиагин А.В.
Исполнитель	Давыдова В.В.

Заказ № 2392-20 М 1:5000 Планшет: 153.154.171.172

Система координат МСК 34  
Система высот Балтийская


Согласовано

Изм. №	Подпись и дата
Изм. №	Подпись и дата
Изм. №	Подпись и дата

01-20-ППТ.МО					
Строительство мелиоративной системы «Булгурино», расположенной в 3,6 км южнее Большевитского сельского поселения Еланского муниципального района Волгоградской области					
Изм.	№Уч.	Лист	№Док	Подпись	Дата
				Стадия	Лист
				П	3.1
Схема границ зон с особыми условиями использования территории. М 1: 2000				ООО "ПРОМГРАЖДАНПРОЕКТ" СРО-П-14-05082009-34-0019	
Г.И.П.	Завадская				
Инженер	Чемоданова				
Н.контр.	Завадская				





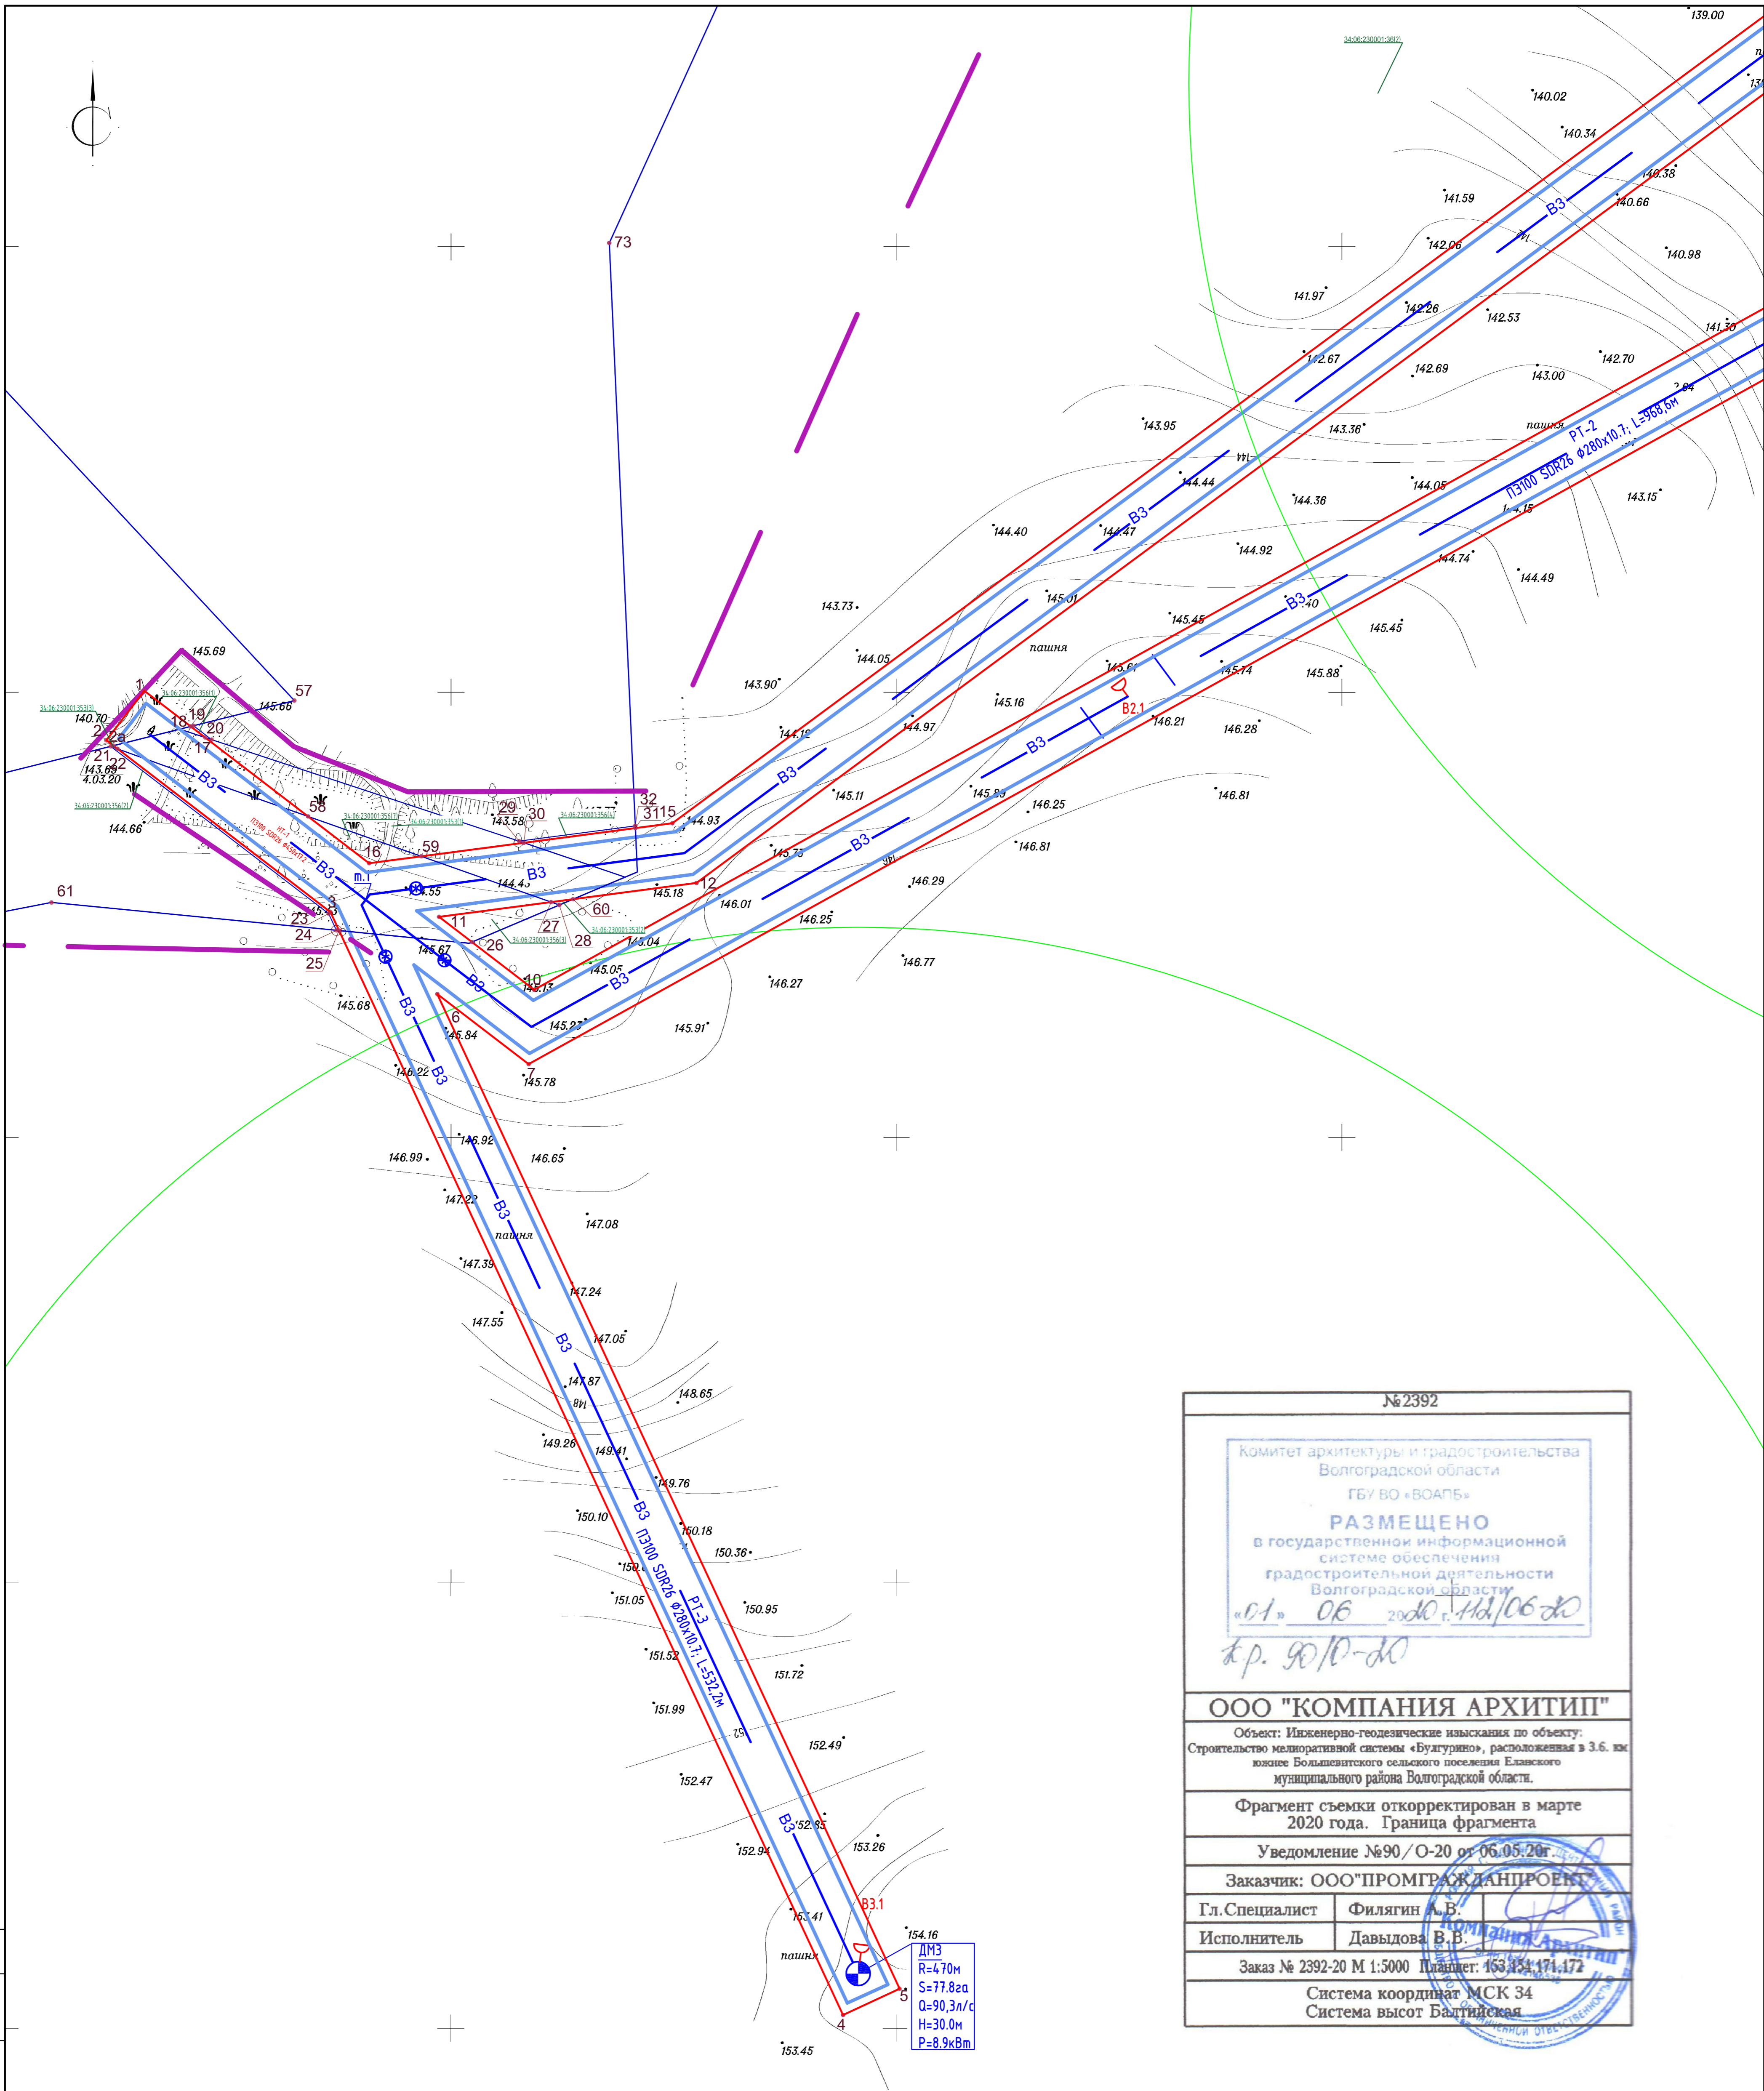

№2392

Комитет архитектуры и градостроительства  
Волгоградской области  
ГБУ ВО «ВОАГБ»

**РАЗМЕЩЕНО**  
в государственной информационной  
системе обеспечения  
градостроительной деятельности  
Волгоградской области

«01» 06 2020 11/06/20  
к.р. 90/10-20

**ООО "КОМПАНИЯ АРХИТИП"**

Объект: Инженерно-геодезические изыскания по объекту:  
Строительство мелиоративной системы «Булгурино», расположенной в 3,6 км  
южнее Большевикского сельского поселения Еланского  
муниципального района Волгоградской области.

Фрагмент съемки откорректирован в марте  
2020 года. Граница фрагмента

Уведомление №90/О-20 от 06.05.20г.

Заказчик: ООО «ПРОМГРАЖДАНПРОЕКТ»

Гл. Специалист	Филигин А.Б.
Исполнитель	Давыдова В.В.

Заказ № 2392-20 М 1:5000 Планшет: 153,154,171,172

Система координат МСК 34  
Система высот Балтийская



**Условные обозначения**

- Граница полосы отвода для размещения линейного объекта (оросительного водоснабжения)
- Проектируемый оросительный водовод
- Проектируемый гидрант для подключения ДМ
- Проектируемая безколдезная задвижка
- Воздушный клапан

01-20-ППТ.МО					
Строительство мелиоративной системы «Булгурино», расположенной 3,6 км южнее Большевикского сельского поселения Еланского муниципального района Волгоградской области					
Изм.	№ Уч.	Лист	№ Док	Подпись	Дата
<b>Проект полосы отвода</b>				Стадия	Лист
ГИП Завадская <i>Завадская</i> Инженер Чемоданова <i>Чемоданова</i> Н.контр. Завадская <i>Завадская</i>				П	4.1
Схема конструктивных и планировочных решений М 1:2000				ООО "ПРОМГРАЖДАНПРОЕКТ" СРО-П-14-05082009-34-0019	





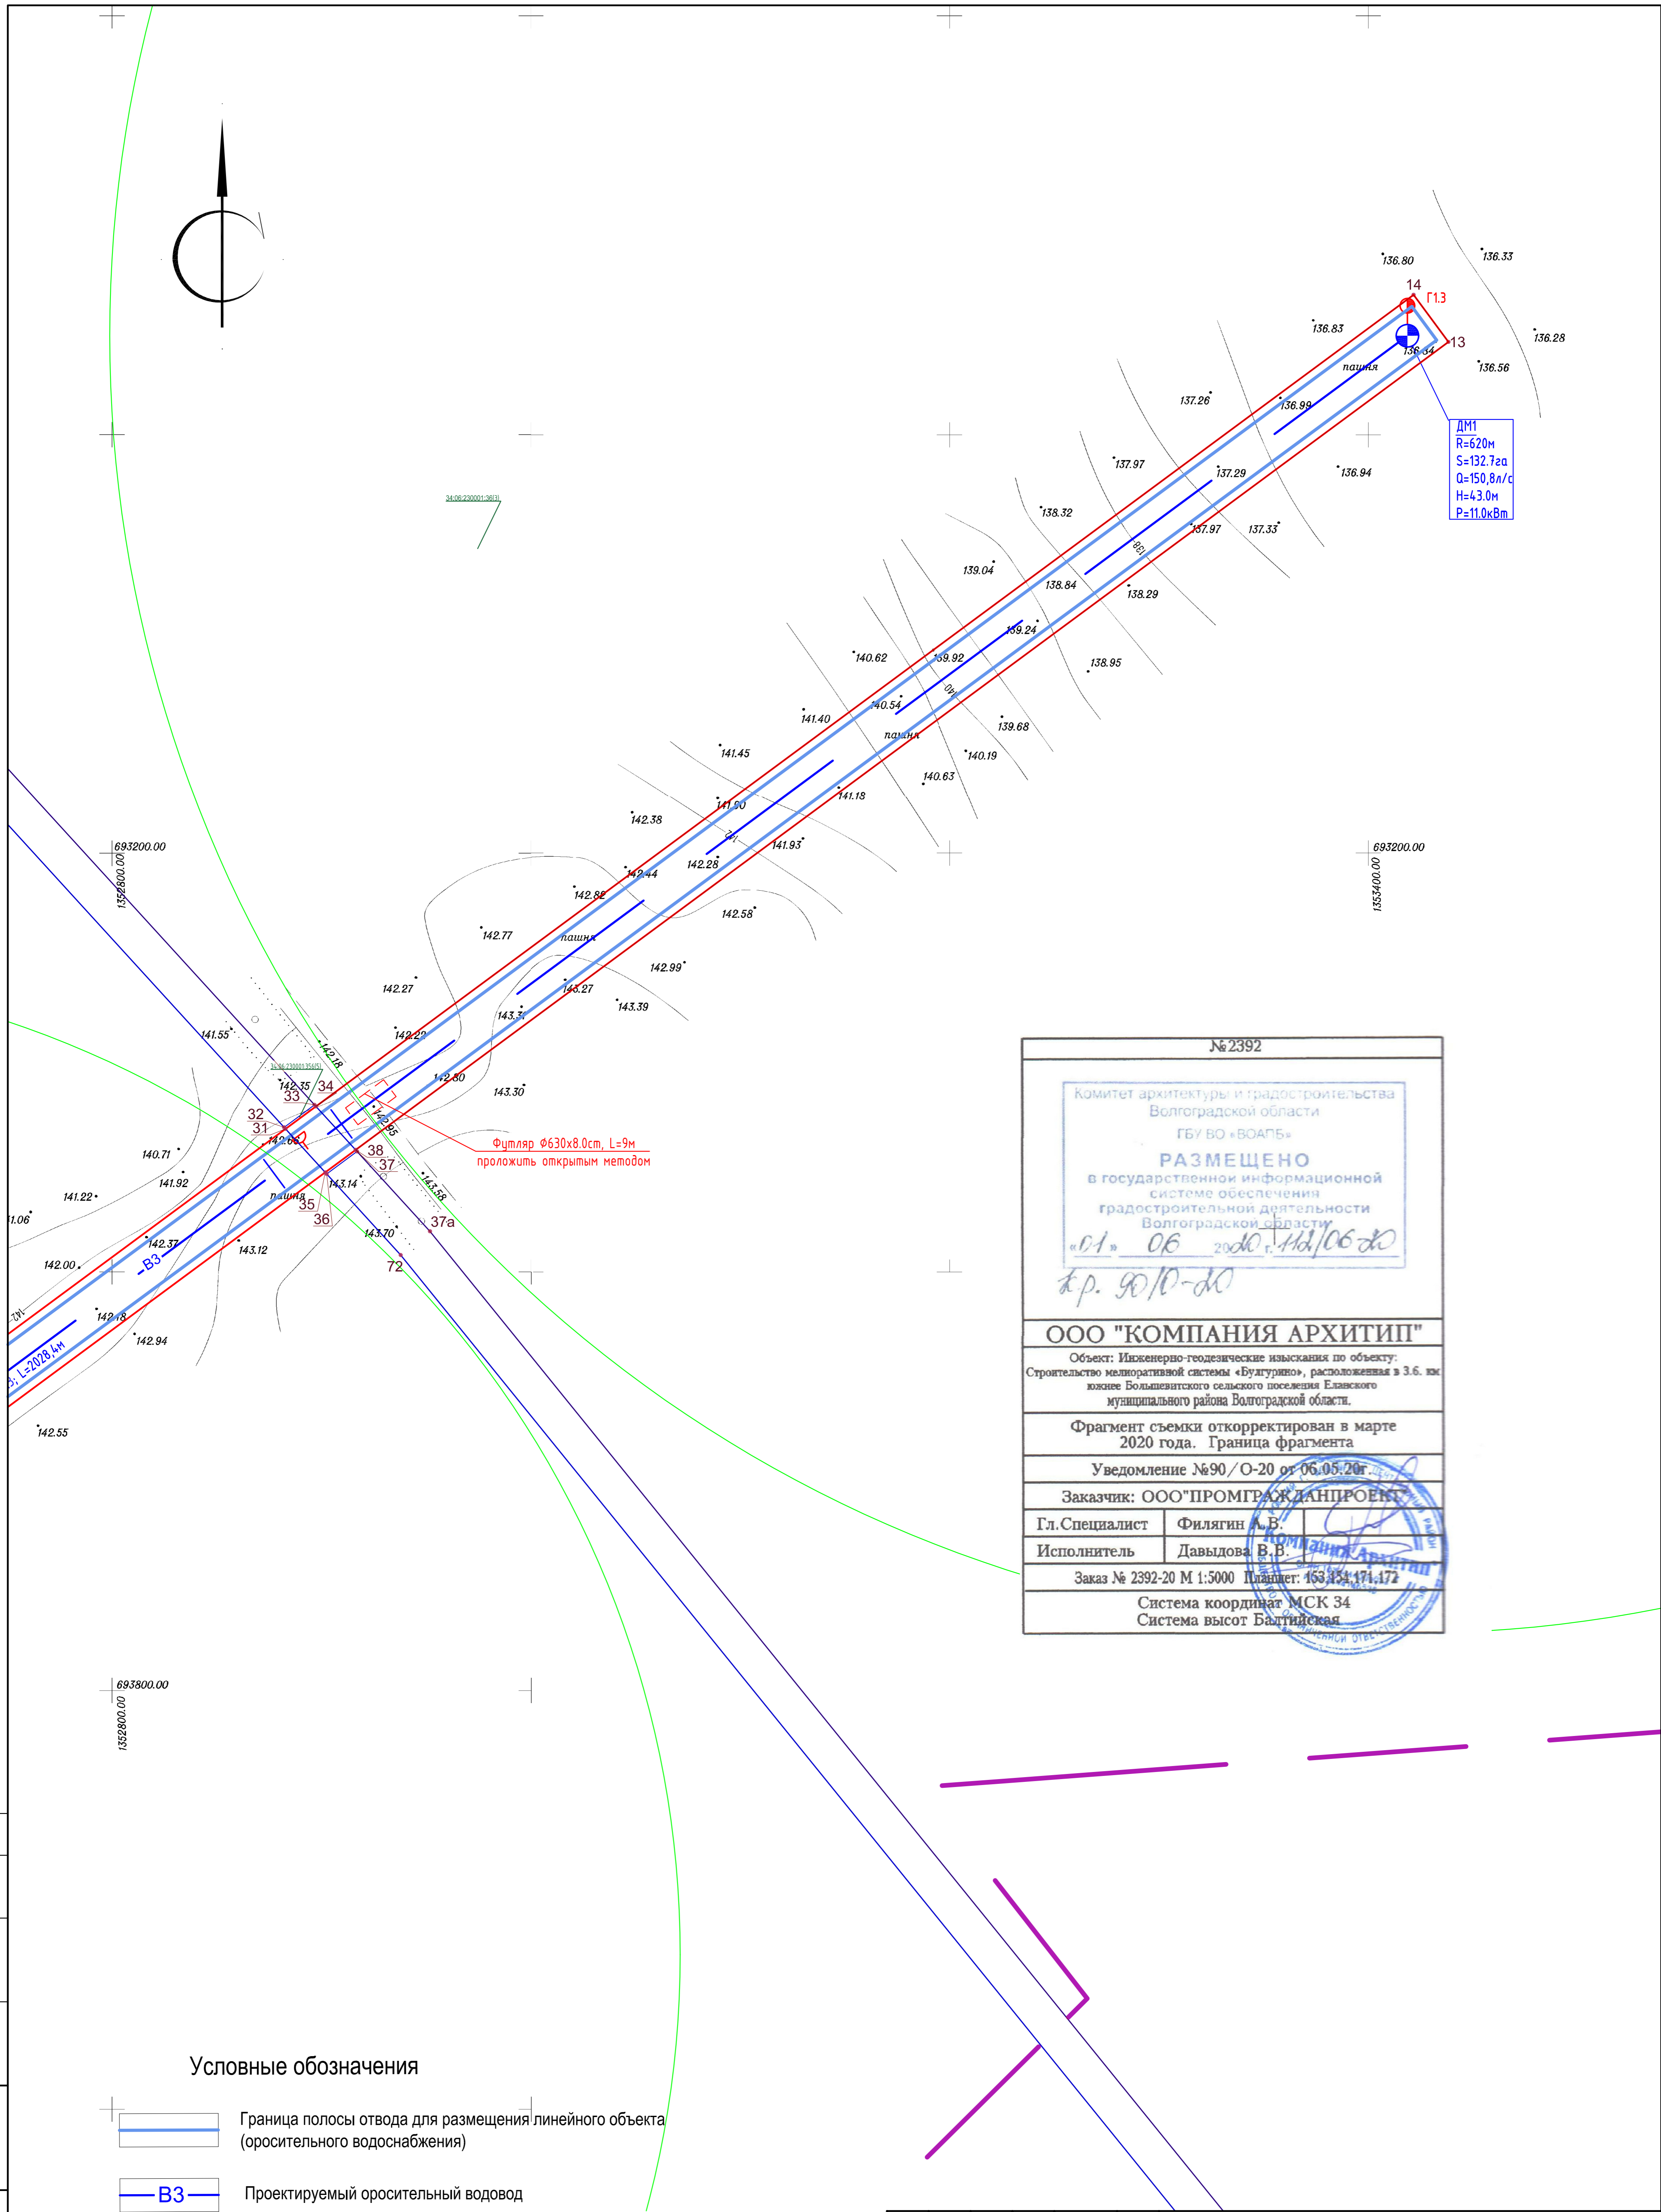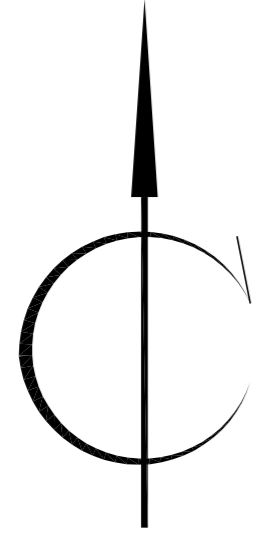

№2392

Комитет архитектуры и градостроительства  
Волгоградской области  
ГБУ ВО «ВОАПБ»

**РАЗМЕЩЕНО**  
в государственной информационной  
системе обеспечения  
градостроительной деятельности  
Волгоградской области

«01» 06 2020 11/06/20  
к.р. 90/10-20

**ООО "КОМПАНИЯ АРХИТИП"**

Объект: Инженерно-геодезические изыскания по объекту:  
Строительство мелиоративной системы «Булгурино», расположенная в 3,6 км  
южнее Большевикского сельского поселения Еланского  
муниципального района Волгоградской области.

Фрагмент съемки откорректирован в марте  
2020 года. Граница фрагмента

Уведомление №90/О-20 от 06.05.20г.

Заказчик: ООО "ПРОМГРАЖДАНПРОЕКТ"

Гл. Специалист	Филягин А.В.
Исполнитель	Давыдова В.В.

Заказ № 2392-20 М 1:5000 Планшет: 153.154.171.172

Система координат МСК 34  
Система высот Балтийская

**Условные обозначения**

- Граница полосы отвода для размещения линейного объекта (оросительного водоснабжения)
- Проектируемый оросительный водовод
- Проектируемый гидрант для подключения ДМ
- Проектируемая безкодезная задвижка
- Воздушный клапан

01-20-ППТ.МО					
Строительство мелиоративной системы «Булгурино», расположенной 3,6 км южнее Большевикского сельского поселения Еланского муниципального района Волгоградской области					
Изм.	№Уч.	Лист	№Док	Подпись	Дата
<b>Проект полосы отвода</b>				Стадия	Лист
ГИП Завадская <i>[Signature]</i>				п	4.3
Инженер Чемоданова <i>[Signature]</i>					
Н.контр. Завадская <i>[Signature]</i>					
Схема конструктивных и планировочных решений М 1:2000				ООО "ПРОМГРАЖДАНПРОЕКТ" СРО-П-14-05082009-34-0019	